

**STAROSTWO POWIATOWE
W GOŁDAPI
19-500 Gołdap; ul. Krótka 1**

PROJEKT ARCHITEKTONICZNO – BUDOWLANY

**TEREN REKREACYJNY NAD JEZIOREM TOBELLUS DUŻY
W MIEJSCOWOŚCI STAŃCZYKI DZ. NR 106/17 OBRĘB MACIEJOWIĘTA
CZĘŚĆ ARCHITEKTONICZNO-BUDOWLANA**

1.0 DANE OGÓLNE

- 1) Inwestor: **Gmina Dubeninki ul. Mereckiego 27 19-504 Dubeninki**
- 2) Inwestycja: Przedmiotem inwestycji jest zagospodarowanie terenu rekreacyjnego w miejscowości **Stańczyki, obręb Maciejowieża, gmina Dubeninki działka nr 106/17** poprzez budowę obiektów rekreacyjnych obsługujących teren wypoczynkowy.
- 3) Adres inwestycji: **Działka o numerze geodezyjnym 106/17 nad jeziorem Tobellus Duży**
- 4) Pracownia autorska:
PROJEKTOR Pracownia Projektowa z siedzibą przy ul. T. Noniewicza 85C w Suwałkach.
- 5) Podstawa opracowania
 - Umowa z Inwestorem
 - Mapa sytuacyjno-wysokościowa w skali 1:500

2.0. ZESTAWIENIE WIELKOŚCI LICZBOWYCH PRZEDMIOTOWYCH OBIEKTÓW (dane adn. Pz mają charakter orientacyjny – ujęto potencjalny teren utwardzony wokół obiektów)

Wiata z ławkami i stołem - 8 osób 2szt.

- 1) Powierzchnia zabudowy : 5,4 m²
- 2) Powierzchnia użytkowa.....nie dotyczy m²
- 3) Długość / szerokość / wysokość (rzeczywista).....3,8x3,3x 3,4m
- 4) Kubatura łącznie..... 25,9 m³

Wiata paleniska – „grill” 1szt.

- 1) Powierzchnia zabudowy :3,6 m²
- 2) Powierzchnia użytkowa.....nie dotyczy m²
- 3) Długość / szerokość / wysokość (rzeczywista).....5,2x5,2x 4,0m
- 4) Kubatura łącznie.....~ 24,0 m³

Tablica informacyjna 1 szt.

- 1) Długość / szerokość / wysokość (rzeczywista).....2,7x0,6x 2,7m

3.0. OPIS CZĘŚCI ARCHITEKTONICZNEJ PROJEKTU

3.1.0. OPIS OGÓLNY

Projektuje się elementy terenowe na regularnych planach prostokąta lub okręgu. Formy symetryczne, luźnie nawiązujące do terenowych obiektów gospodarczych oraz leśnych.

Wiaty jako przestrzenne konstrukcje ażurowe (drewniane ramy stężone konstrukcją dachu) przekryte dachem dwuspadowym oraz wielospadowym (wiata paleniska nawiązująca do tradycyjnej szopy maneżowej).

3.2.0 ELEMENTY WYKOŃCZENIA ZEWNĘTRZNEGO:

3.2.1. Wykończenie ścian przegród – nie dotyczy

3.2.2. Pokrycie dachu : wiór osikowy na łątach w rozstawie 30-35cm, uodporniony ogniowo do stanu trudno zapalności (np. środkami zastosowań zewnętrznych)

3.2.3. Obróbki blacharskie, : – nie dotyczy

3.2.4. Rynny i rury spustowe: – nie dotyczy

3.2.5. Stolarka drzwiowa i okienna: - nie dotyczy

3.3.0. ELEMENTY WYKOŃCZENIA "WEWNĘTRZNEGO"

3.3.1. Posadzki – wg warunków terenowych – dojścia utwardzone żwirowe pod obiektami oraz w najbliższym sąsiedztwie

3.3.3. Okładziny ścian - nie dotyczy

3.4.0. IZOLACJE

3.4.1. Izolacje przeciwwilgociowe :

W miejscach styku elementów drewnianych z betonem lub cegłą podwójna przekładka z papy asfaltowej izolacyjnej.

3.4.2. Izolacje termiczne i akustyczne : – nie dotyczy

3.4.3. Zabezpieczenie drewna:

Elementy drewniane przed wmontowaniem impregnować solnymi środkami grzybobójczymi i owadobójczymi oraz zabezpieczającymi przed działaniem ognia.

Pokrycie dachowe w postaci gontu drewnianego należy zaimpregnować do stanu trudnozapalności i wykonywać impregnację jako konserwację bieżącą, sezonowo podczas użytkowania obiektu, aż do śmierci technicznej.

Wszystkie palne (drewniane) elementy konstrukcyjne powinny być uodpornione ogniowo do stanu trudno zapalności.

4. OPIS KONSTRUKCJI

4.1. Opis ogólny.

Obiekty rekreacyjne zaprojektowano w technologii tradycyjnej z elementami monolitycznymi - wylewanymi na budowie (stopy, ławy, podwaliny). Posadowienie na ławach – fundamentach betonowych zwieńczonych wieńcem żelbetowym wg odpowiednich rysunków. Więźba dachowa na drewnianych krokwiach opartych na płatwiach pośrednich oraz kalenicowej (wiata ze stołami) opartych na systemie skośnych słupów.

4.2. Warunki gruntowe.

Według przeprowadzonych badań gruntowych ustalono, że w granicach objętych opracowaniem zalegają grunty odpowiednie do bezpośredniego posadowienia przewidzianych obiektów.

4.3 Posadowienie

Przyjęto fundamentowanie w postaci żelbetowych ław i podwalin fundamentowych. Rozwiązania szczegółowe wg części graficznej opracowania.

4.4 Ściany fundamentowe.

Betonowe wylewane w szalunkach (dopuszcza się możliwość betonowania w wykopie pod warunkiem występowania gruntów o dużej spoiistości – gliny) lub murowane z bloczka betonowego gr.25cm na zaprawie cementowej z dodatkami uplastyczniającymi, zwieńczone podwaliną lub wieńcem żelbetowym zbrojenie wg opisu na odpowiednich rysunkach.

4.5. Ramy nośne.

Głównym elementem nośnym obiektów rekreacyjnych są (w części powtarzalne) ramy powstałe ze słupów skośnych spiętych dwiema parami kleszczy oraz stężone oczepami - płatwiami na których wsparte są krokwie – z drewna w klasie odpowiedniej do min. C27 . Mocowanie – oparcie – na fundamencie za pośrednictwem jarzm (z blachy stalowej oraz płaskowników).

4.6. Dach.

Pokrycie dachu – wiór osikowy na łątach w rozstawie ok.30-35cm. Elementy drewniane przed wmontowaniem impregnować solnymi środkami grzybobójczymi i owadobójczymi oraz zabezpieczającymi przed działaniem ognia.

Pokrycie dachowe zaimpregnować do stanu trudnozapalności i wykonywać impregnację jako konserwację bieżącą, sezonowo podczas użytkowania obiektu, aż do śmierci technicznej.

Wszystkie palne (drewniane) elementy konstrukcyjne powinny być uodpornione ogniowo do stanu trudno zapalności.

4.7 Więźba dachowa.

Konstrukcja drewniana, krokwiowa, wsparta na płatwiach stopowych (pełniących funkcję oczepów) oraz płatwi kalenicowej. Układ krokwi (w wiacie paleniska) spięty jest kleszczami mocowanymi do pierścienia stalowego – wg załączonych rysunków. Układ drewnianych elementów

konstrukcyjnych dachu, przekroje poszczególnych elementów podano na schemacie wieży w niniejszym opracowaniu. Elementy drewniane łączyć z sobą w sposób ciesielski (wieży pol-jaskółczy ogon, czopy). Wszystkie elementy drewniane wieży wykonać należy z drewna o odpowiedniku klasy minimum C-27, zaimpregnować przed wbudowaniem środkami grzybobójczymi - i owadobójczymi oraz zabezpieczyć przed działaniem ognia. Na styku z elementami żelbetowymi zastosować dwuwarstwową przekładkę z papy izolacyjnej - podwaliny.

Wszystkie elementy wieży drewniane wykonać jako strugane. Przed montażem wieży wykonać elementy wzorcowe i sprawdzić ich spasowanie w naturze.

5.0. OCHRONA PRZECIWPOŻAROWA

Elementy drewniane przed wmontowaniem impregnować solnymi środkami grzybobójczymi i owadobójczymi oraz zabezpieczającymi przed działaniem ognia, zgodnie z instrukcją producenta. Pokrycie dachowe w postaci wióra osikowego należy zaimpregnować do stanu trudnozapalności i wykonywać impregnację jako konserwację bieżącą, sezonowo podczas użytkowania obiektu, aż do śmierci technicznej.

Wszystkie palne (drewniane) elementy konstrukcyjne powinny być uodpornione ogniowo do stanu trudno zapalności.

6.0 CHARAKTERYSTYKA EKOLOGICZNA

6.1 Zapotrzebowanie wody, odprowadzenie ścieków – nie dotyczy

6.2 Emisja zanieczyszczonego powietrza:

Obiekty nie emitują żadnych zanieczyszczeń powietrza, emisja zanieczyszczeń związana ze spalaniem drewna w wiacie grillowej sezonowa (sporadyczna) i w kontekście całorocznej emisji na poziomie śladowym.

6.3 Odpadki stałe:

Śmieci (opakowania, przedmioty jednorazowego użytku) związane z eksploatacją i obsługą będą gromadzone w konfekcjonowanych betonowych koszach na śmieci zlokalizowanych przy ośmioosobowych wiatach z siedziskami i sukcesywnie wywożone do zakładu utylizacji.

6.4 Emisja hałasu, wibracje:

Obiekty nie emitują uciążliwego hałasu oraz wibracji.

6.5 Wpływ inwestycji na zielen i glebę:

Nie przewiduje się żadnego wpływu inwestycji na wody podziemne i istniejącą zielen.

7.0 PRZYSTOSOWANIE OBIEKTÓW DLA OSÓB NIEPEŁNOSPRAWNYCH



Ze względu na położenie miejsca rekreacji w miejscu o mocno zróżnicowanej rzeźbie terenu nie ma możliwości dostosowania dostępności dla osób niepełnosprawnych poruszających się na wózkach inwalidzkich.

Opracował:
mgr inż. arch. Piotr P. Kuczyński
BL/5/02

mgr inż. Sławomir Klimko
SUW-23/92

WIATA GRILOWA


RZUT PRZYZIEMIA

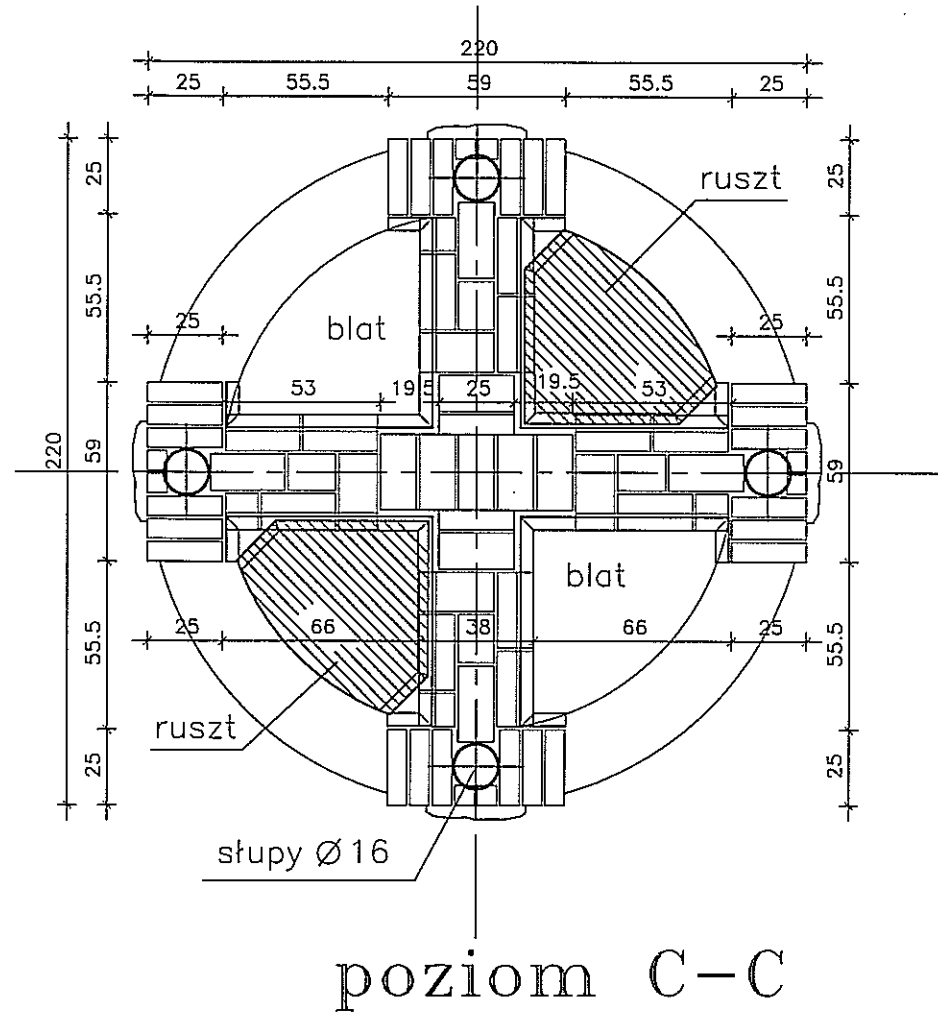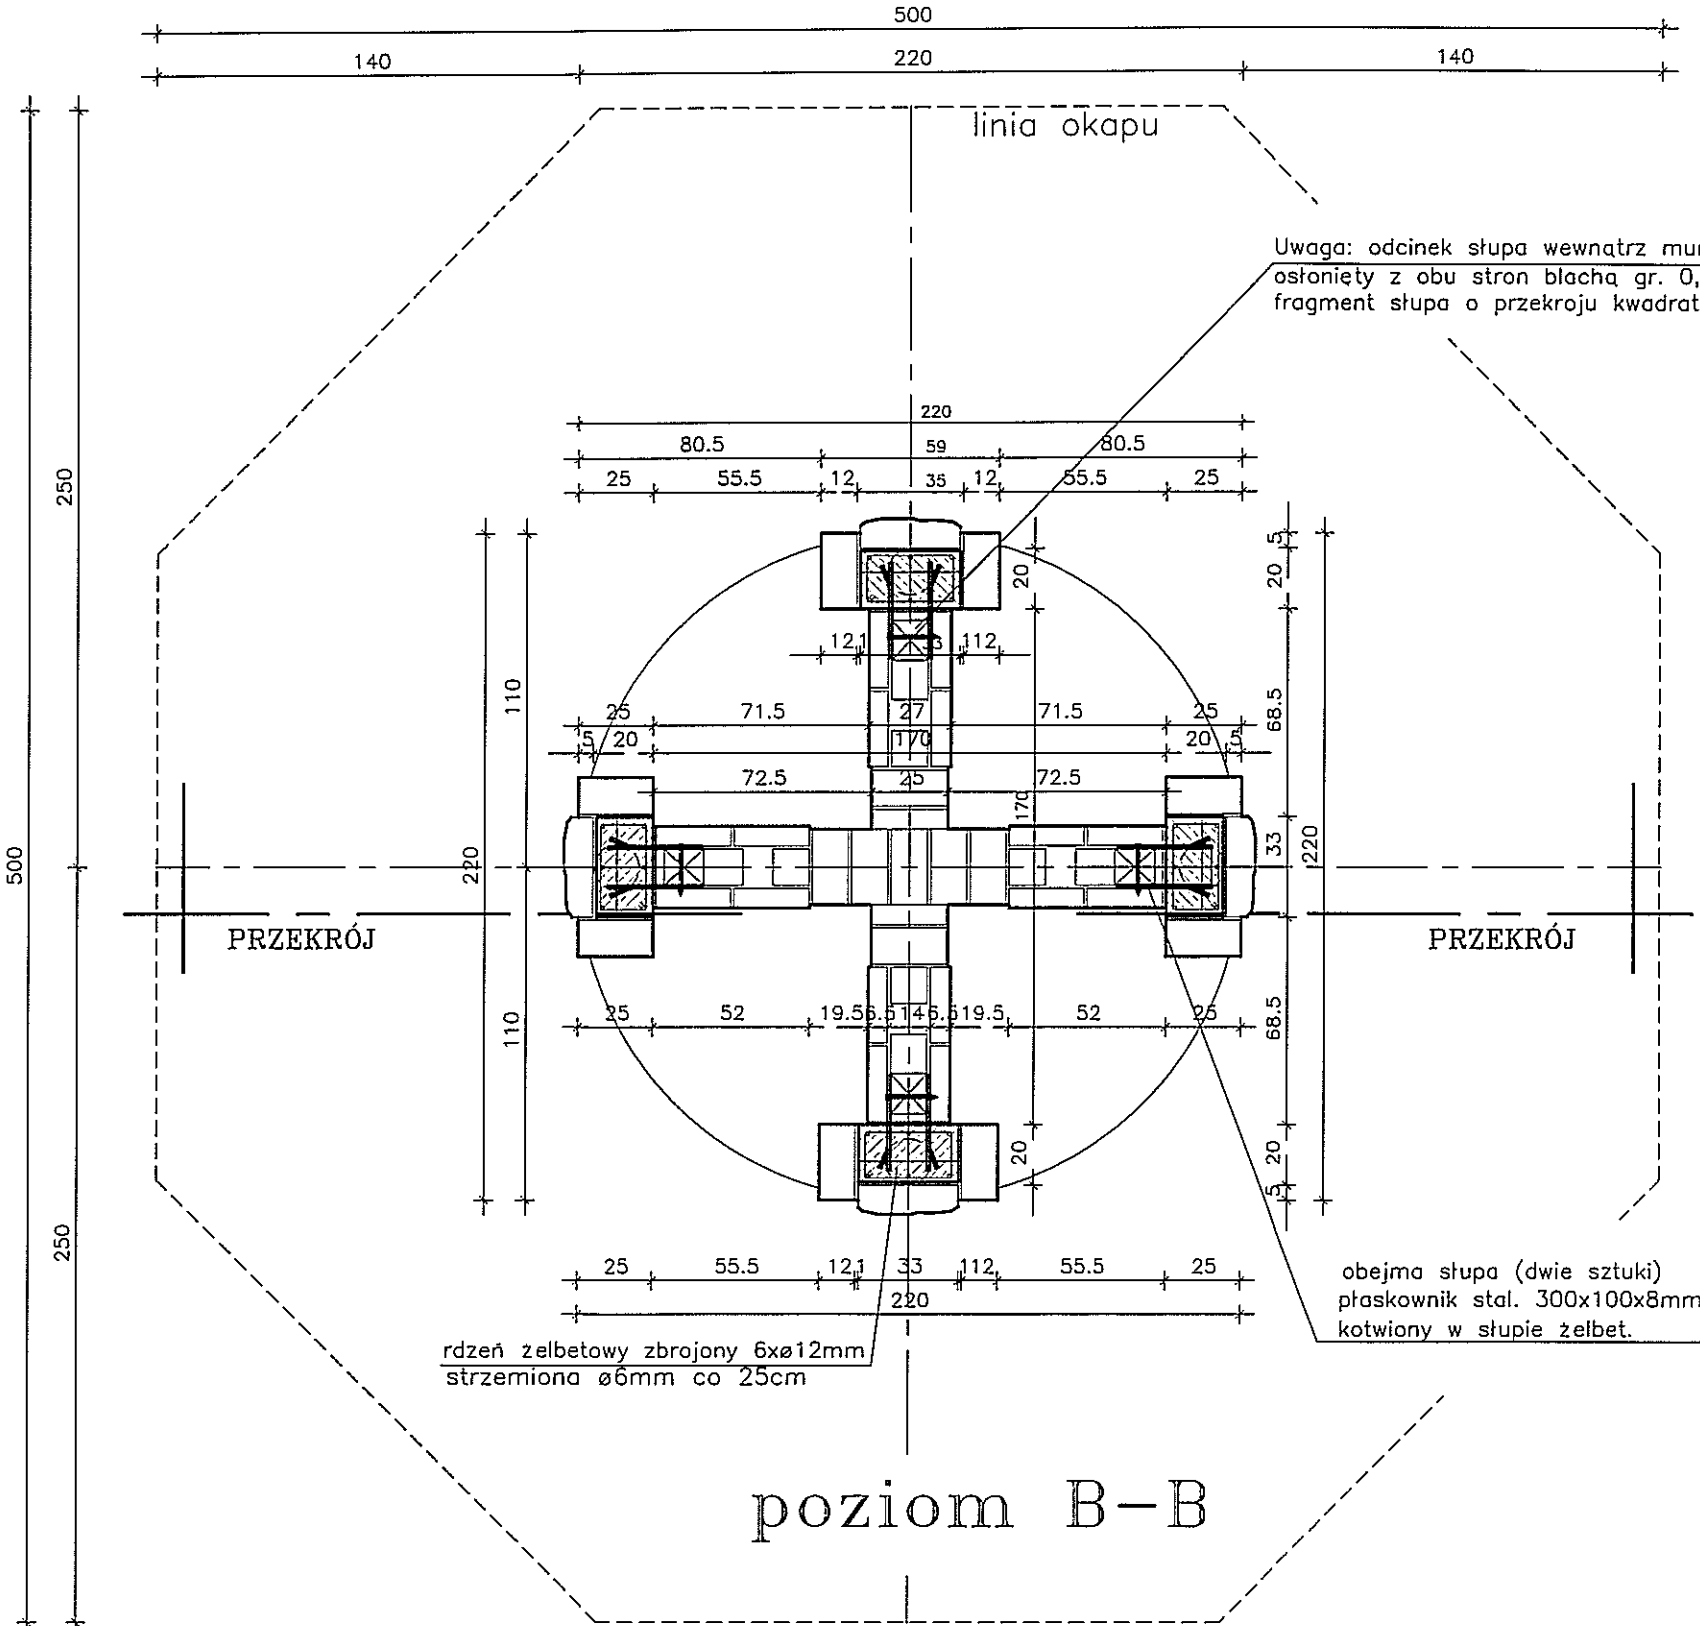

FORMAT A3 / 420x210mm / skala 1:25

PROJEKTOR P. RACIWIŃSKI PROJEKTOWA S. WALKI NIEKŁĘCZA 85C 14/100 (087) 5631614	TYTUŁ RYSUNKU	RZUT PRZYZIEMIA		SKALA
	NAZWA PRZEDSIĘWZIĘCIA	WIATA GRIŁOWA		1:25
	ADRES INWESTYCJI NR GEDEZYJNY	STANČZYKI, OBREB MACIEJOWIĘTA, GMINA DUBENINKI DZ. NR GEOD. 106/17		1
	PROJEKT	ARCHITEKTONICZNO BUDOWLANÝ		A
PROJEKTANT nr uprawnień podpis		mgr inż. arch. P. P. Kuczyński nr upr. proj. b.o. BI/5/02 PCIA nr PD-0127	mgr inż. arch. D. Śmiarowski nr upr. proj. b.o. BI/3/03 PCIA nr PD-0192	DATA SIEPIER 2015 r.

RZUT DACHU

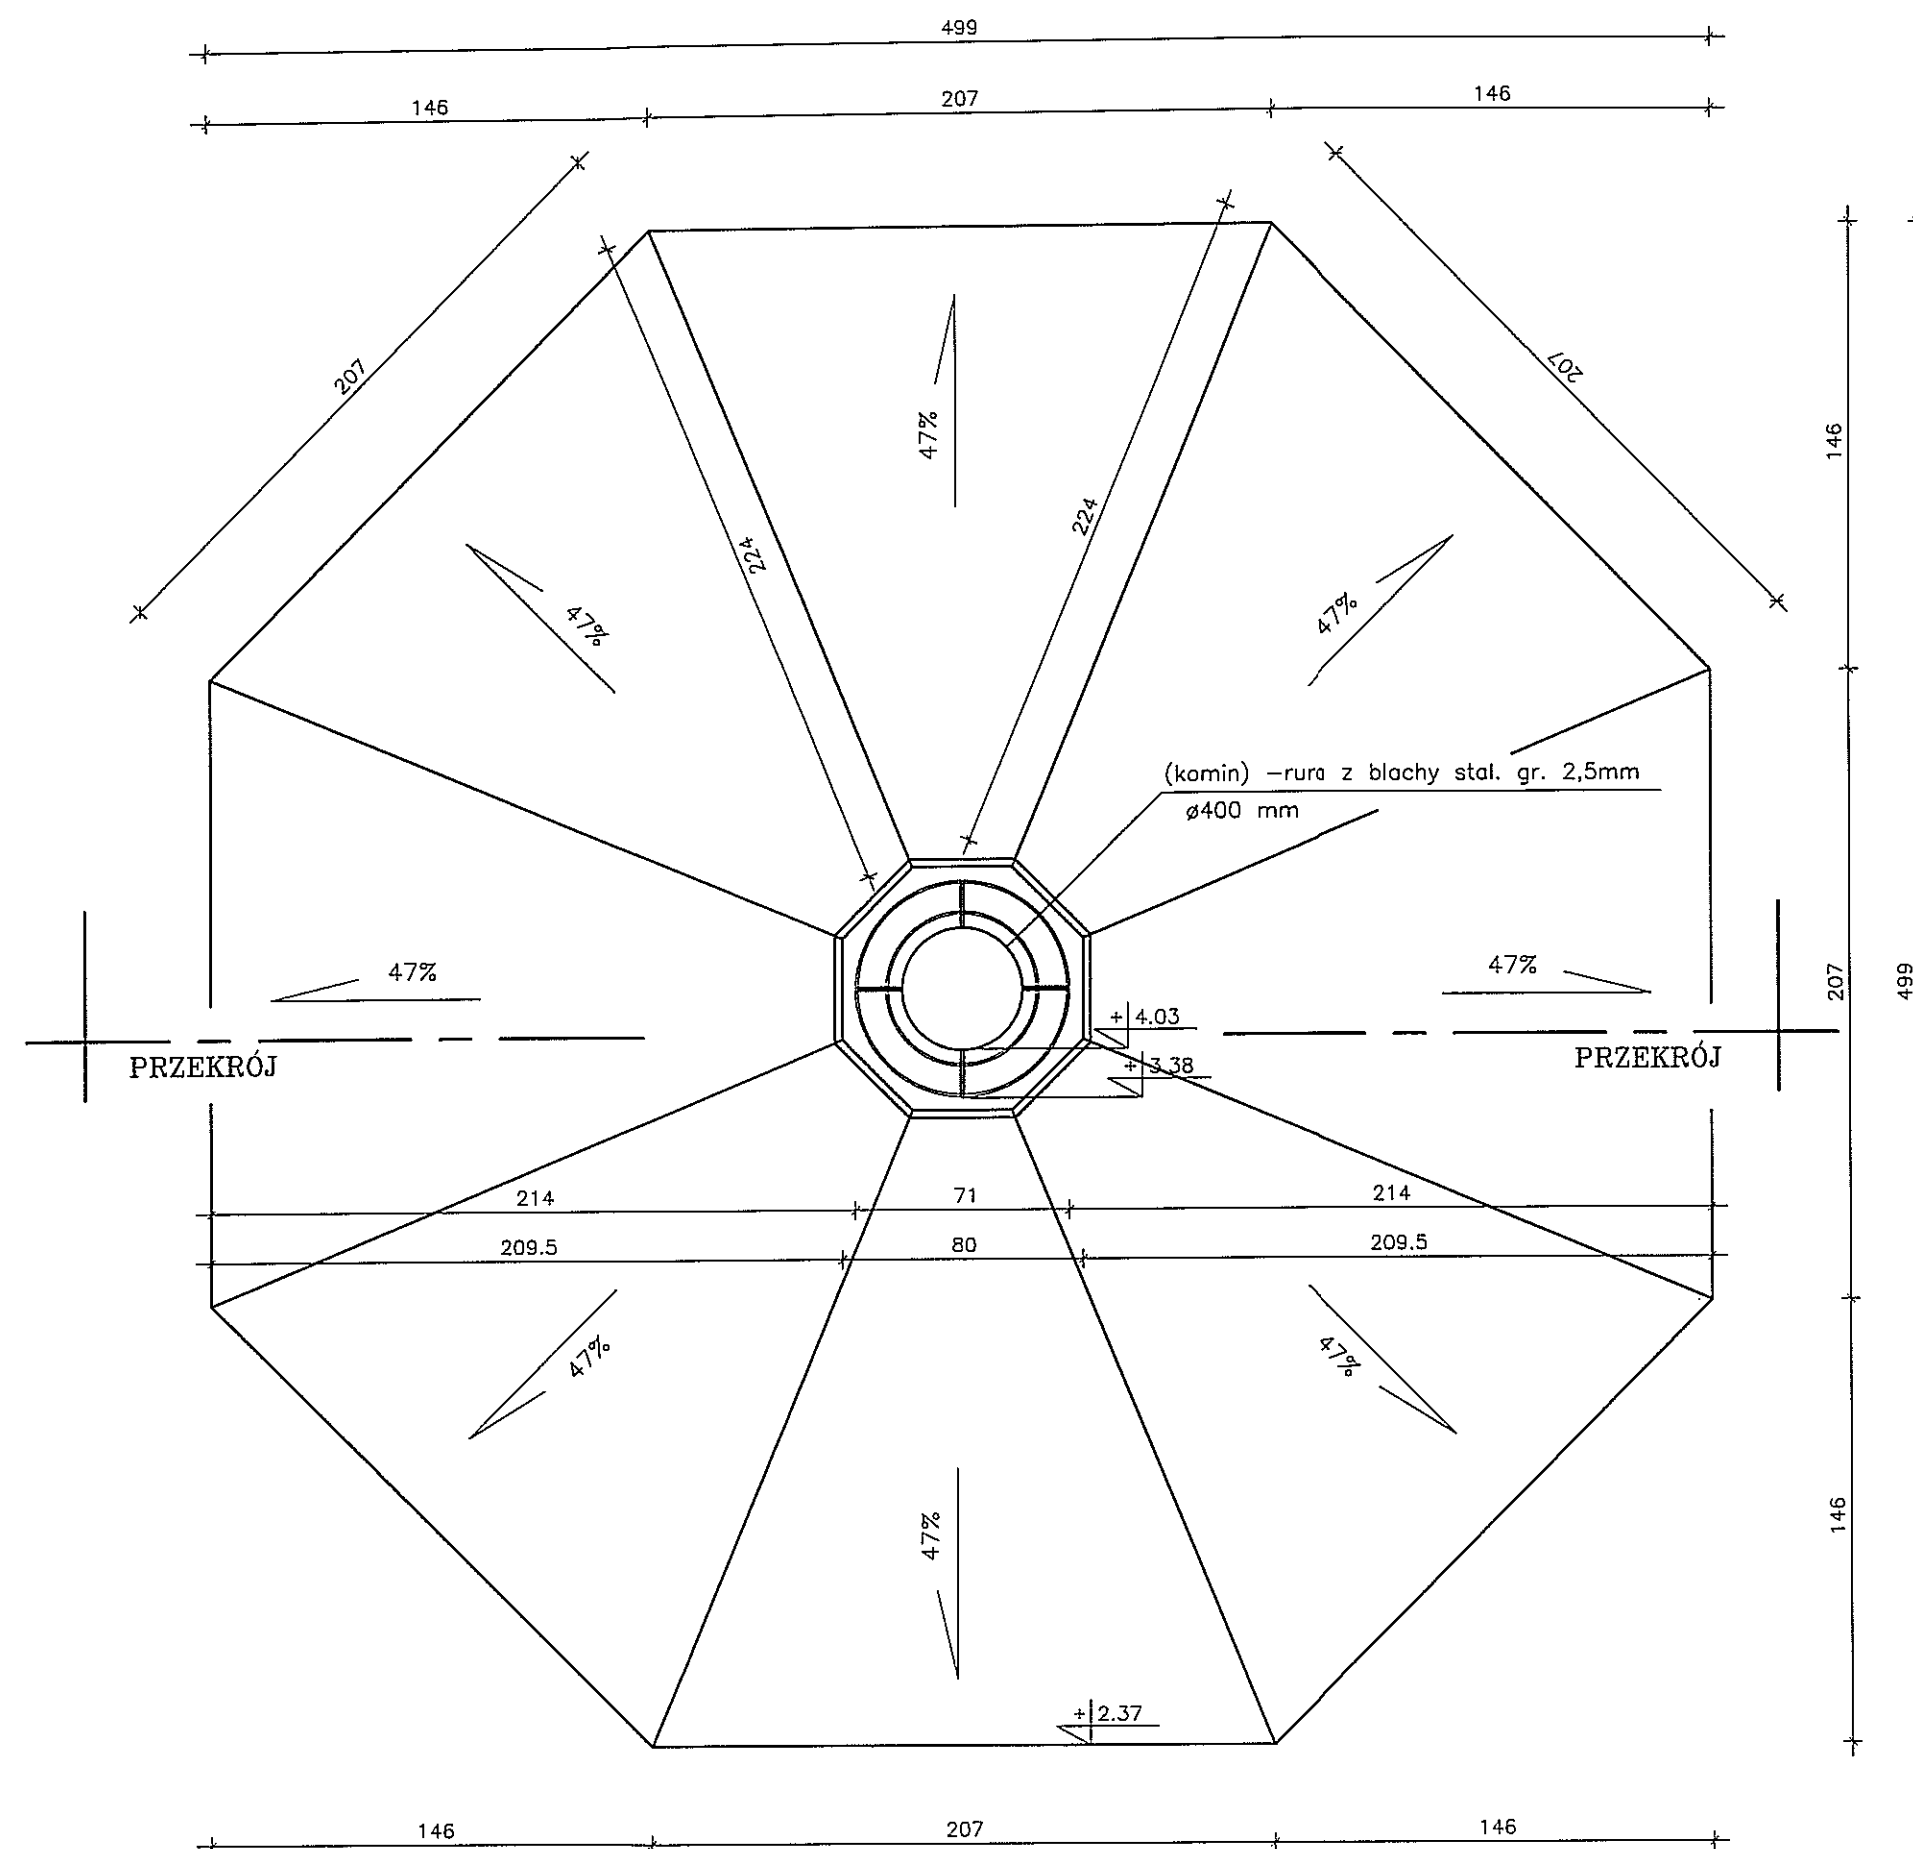

POKRYCIE - GONT DREWNIANY

TYTUŁ RYSUNKU	RZUT DACHU	SKALA 1:25
NAMNA PRZEDSIĘWZIĘCIA	WIATA GRILOWA	NR RYSUNKU 2A
ADRES INWESTYCJI NR GIEDEŻYJNY	STANISZYKI, OBREB MACIEJOWIETA, GMINA DUBENINKI DZ. NR GEOD. 106/17	DATA SERPIEŃ 2015 r.
PROJEKT	ARCHITEKTONICZNO BUDOWLANY	PROJEKT
PROJEKTANT nr uprawnień	mgr inż. arch. P. Kuczyński nr upr. proj. b.o. BI/5709	PROJEKT
podpis	mgr inż. arch. D. Śmierowski nr upr. proj. b.o. BI/5709 POIA nr PD-0099	PROJEKT
PROJEKT CHOROŚCI USTAWA O PRAWIE AUTORSKIM		

SCHEMAT ZADASZENIA

OBIĄNIENIA:

1. jarzma mocujące dolny pas więzby dachowej (blacha gr.5mm)
spawane do rury \varnothing 508/8
2. jarzma mocujące krokwie (blacha gr.5mm)
spawane do rury \varnothing 711/8
3. (komin) -rura z blachy stal. gr. 2,5mm
 \varnothing 400 mm
4. rura stal. ze szwem wys. 18cm
 \varnothing 711/8mm
5. rura stal. ze szwem wys. 16cm
 \varnothing 508/8mm


KLASA DREWNA C24


TYTUŁ RYSUNKU		SCHEMAT ZADASZENIA		SKALA
NAZWA PRZEDSIĘWZIECIA		WIATA GRIŁOWA		1:25
ADRES INWESTYCJI NR GEDEZYJNY		STAŃCZYKI, OBREB MACIEJOWIĘTA, GMINA DUBENINKI DZ. NR GEOD. 106/17		2 K
PROJEKT		ARCHITEKTONICZNO BUDOWLANY		
PROJEKTANT nr uprawnień podpis	mgr inż. Sławomir Klimko nr upr.proj.b.o. SUW-23/92 PDL/BO/0631/01	SPRAWDZ. mgr inż. Lucyna Hryn nr upr.proj.b.o. SUW-106/87 PDL/BO/0643/01	DATA SIERPIEŃ 2015 r.	

PROJEKT CHRONIONY USTAWĄ O PRAWIE AUTORSKIM




- FUNDAMENT WYLEWANY W SZALUNKACH DO WYSOKOŚCI -40 B20 MIN(B17,5)
- PODWALIŃA H=40cm ZBROJONA DOŁEM 3ø12, GÓRĄ 2ø12, STRZEM ø6 3szt./mb POŁĄCZONA ZE SŁUPKAMI 20x30cm
- POD ŁAWY WYKONAĆ PODLEWKĘ Z CHUDEGO BETONU B7,5 GR. 5cm.

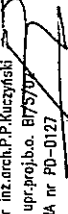TYTUŁ RYSUNKU	PRZEKRÓJ	SKALA 1:25
NAZWA PRZEDSIĘWZIĘCIA	WIATA GRIŁOWA	
ADRES INWESTYCJI NR GOSZCZYŃSKIEJ	STAŃCZYKI, OBREB MACIEJOWIĘTA, GMINA DUBENINKI DZ. NR GEOD. 106/17	
PROJEKT	ARCHITEKTONICZNO BUDOWLANY	
PROJEKTANT nr uprawnień	mgr inż. arch. P.P. Kuciński nr upr. proj.b.o. BPS/702 POA nr PD-0127	NR RYSUNKU 3 A
podpis	 mgr inż. arch. D. Smiarowski nr upr. proj.b.o. BPS/702 POA nr PD-0127	DATA 2015 r.

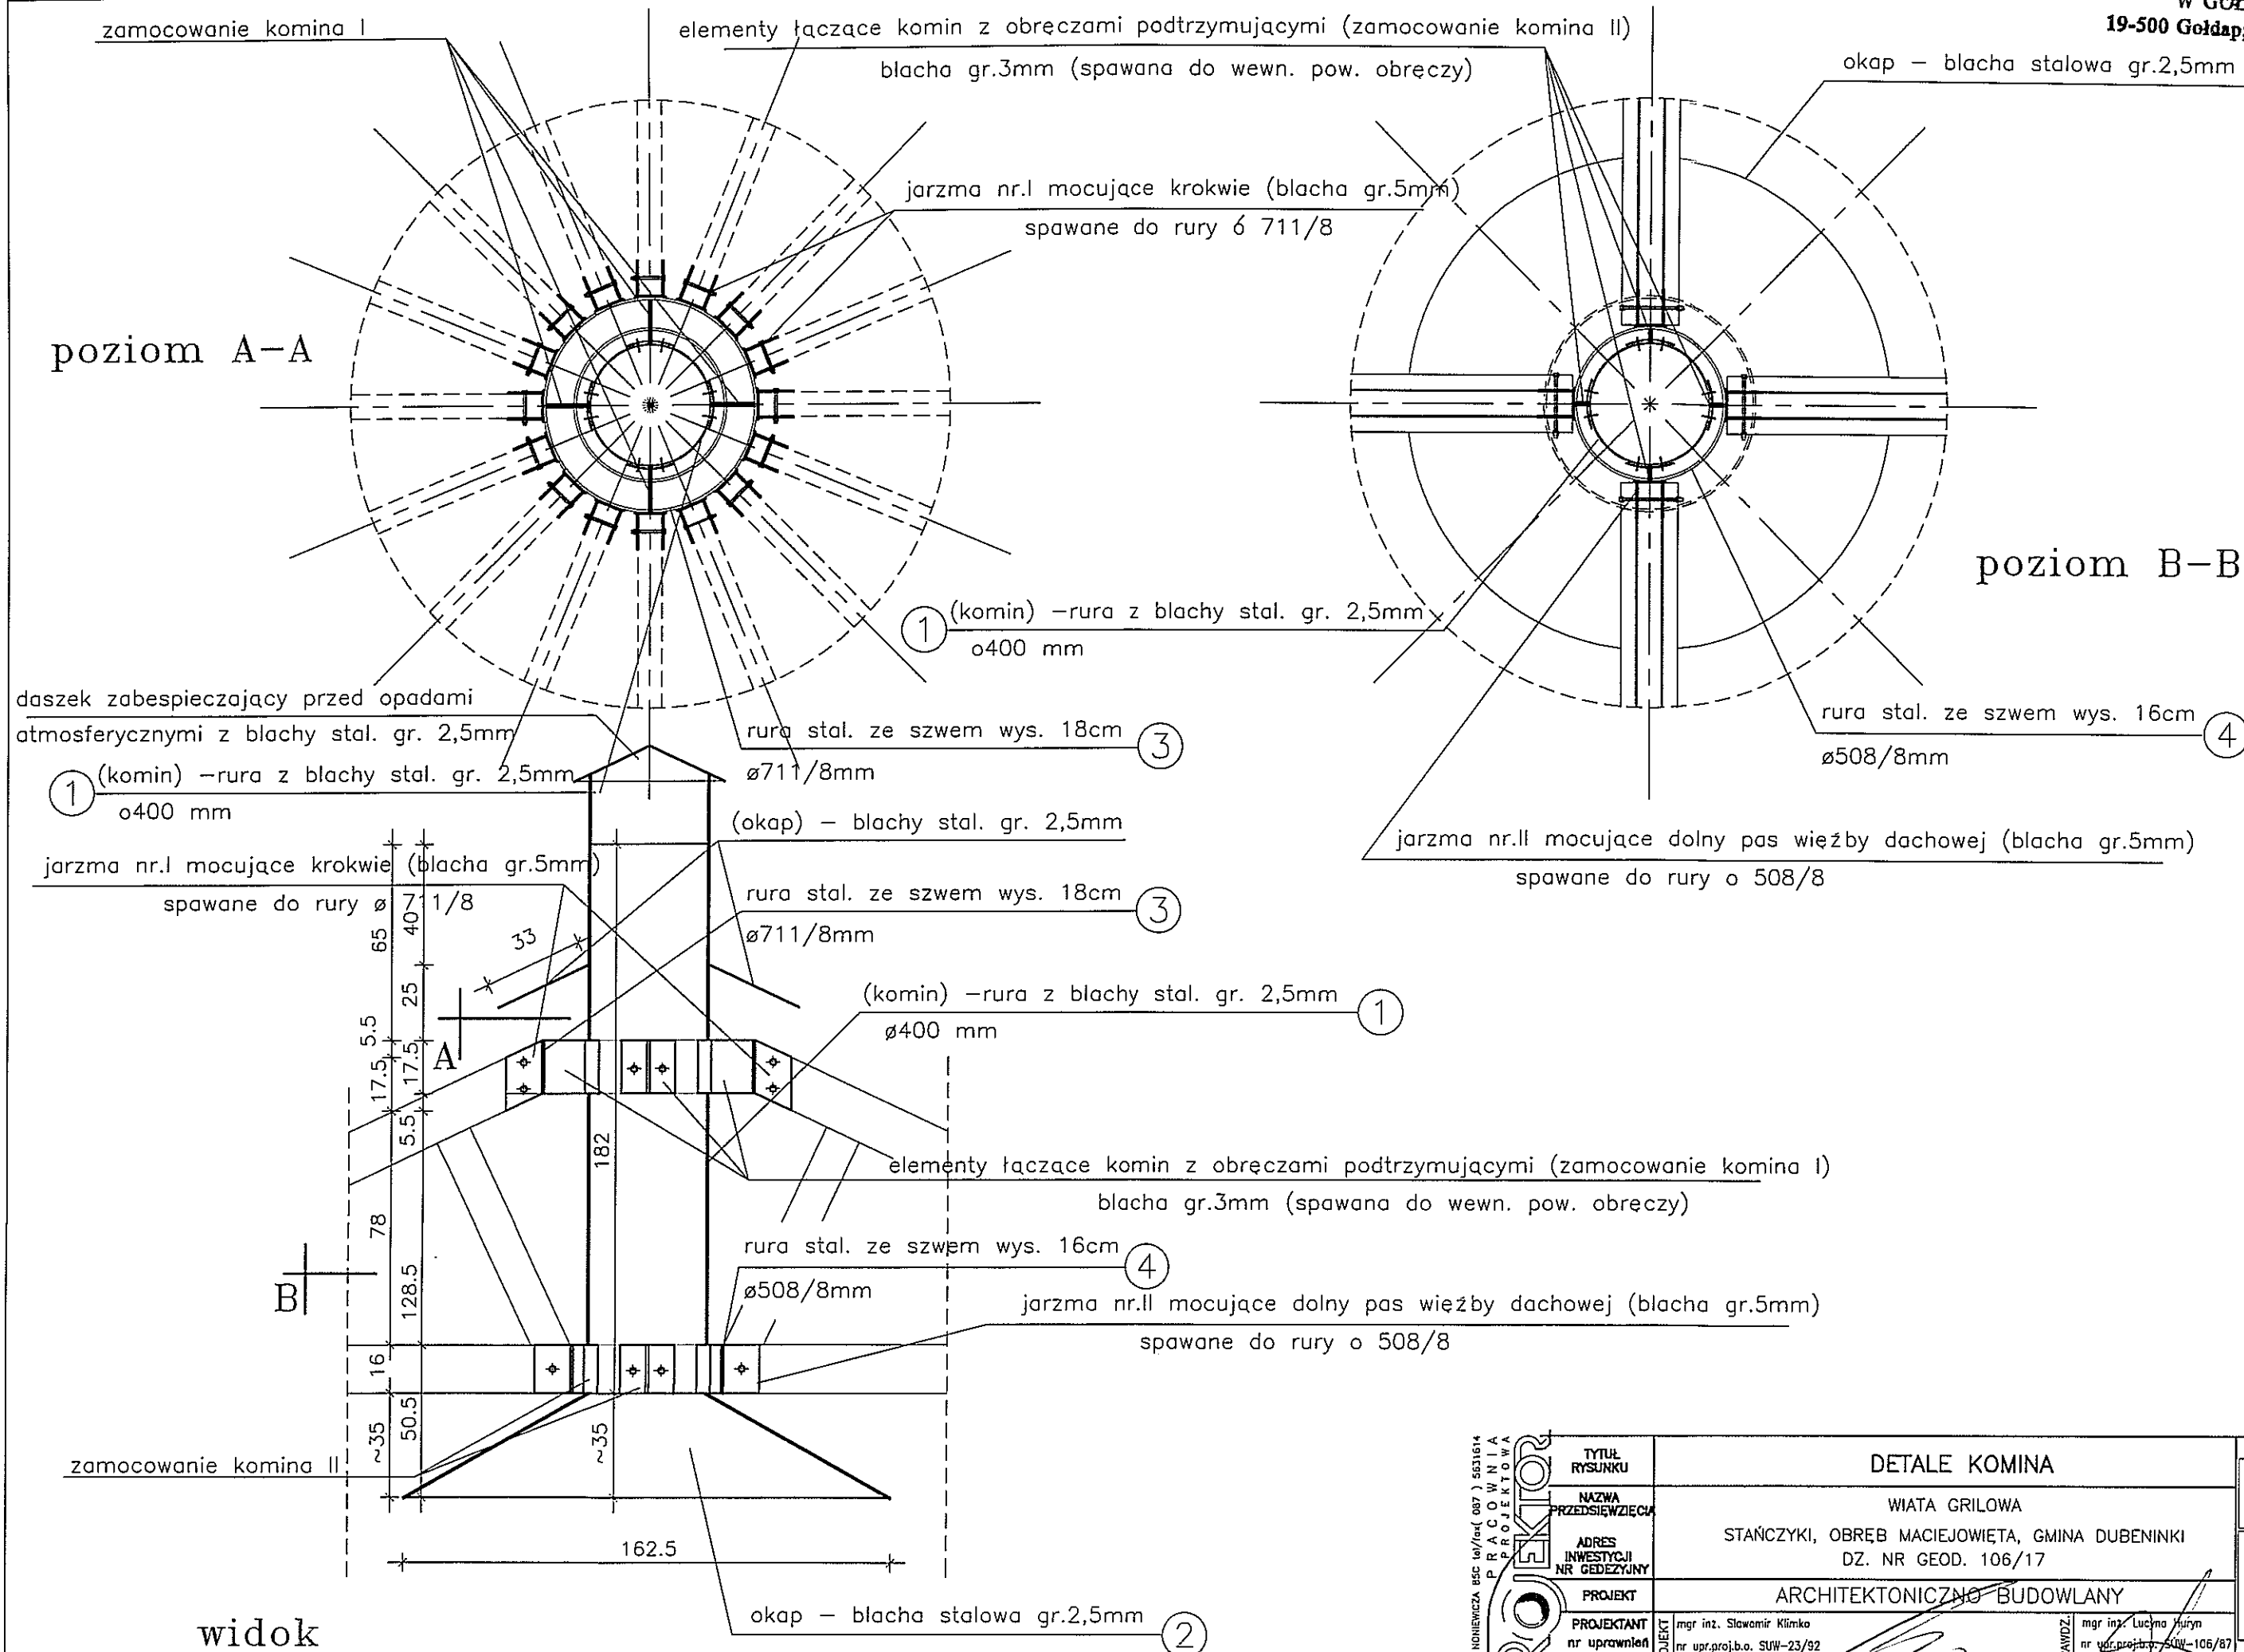



SUWALKI NOWIECZA 85C 16/10a(087) 5531614 PRACOWNIA PROJEKTOWA PROJEKT	TYTUŁ RYSUNKU		DETALE KOMINA		SKALA	
	NAZWA PRZEDSIĘWZIĘCIA		WIATA GRIŁOWA		1:20	
	ADRES INWESTYCJI NR GEDEZYJNY		STAŃCZYKI, OBREB MACIEJOWIĘTA, GMINA DUBENINKI DZ. NR GEOD. 106/17		NR RYSUNKU 3 K	SIERPIEŃ 2015 r.
	PROJEKT		ARCHITEKTONICZNO BUDOWLANY			
	PROJEKTANT nr uprawnień	mgr inż. Sławomir Klimko nr upr.proj.b.o. SUW-23/92 PDL/BO/0631/01	mgr inż. Lucyna Juryn nr upr.proj.b.o. SUW-106/87 PDL/BO/0431/01			
podpis						
PROJEKT CHRONIONY USTAWĄ O PRAWIE AUTORSKIM						

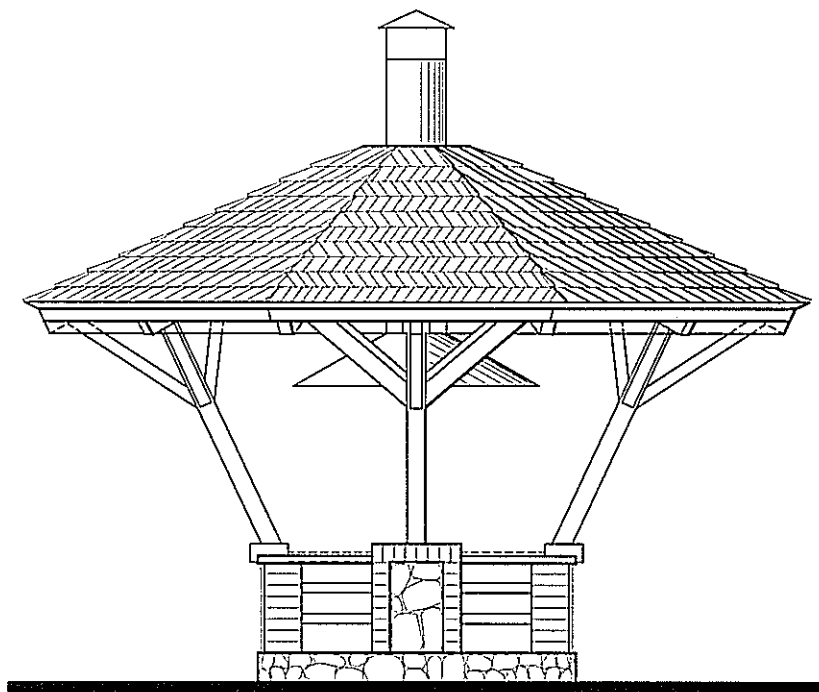

FORMAT A4 /210x2970mm/ skala 1:50

SUWAŃKI HONIEWICZA 85C tel/fax (087) 5631614 PRACOWNIA PROJEKTOWA PROJEKTOR	TYTUŁ RYSUNKU	WIDOK		SKALA
	NAZWA PRZEDSIĘWZIĘCIA	WIAȚKA GRIŁOWA		1:50
	ADRES INWESTYCJI NR GEDEZYJNY	STAŃCZYKI, OBRĘB MACIEJOWIĘTA, GMINA DUBENINKI DZ. NR GEOD. 106/17		NR RYSUNKU 4 A
	PROJEKT	ARCHITEKTONICZNO BUDOWLANY		
	PROJEKTANT nr uprawnień podpis	PROJEKT mgr inż.arch.P.P.Kuczyński nr upr.proj.b.o. 81/5702 POIA nr PD-0127	SPRAWDZ mgr inż.arch.Ł.Smieszowski nr upr.proj.b.o. 81/3/02 POIA nr PD-0084	DATA SIERPIEŃ 2015 r.

PROJEKT CHRONIONY USTAWĄ O PRAWIE AUTORSKIM

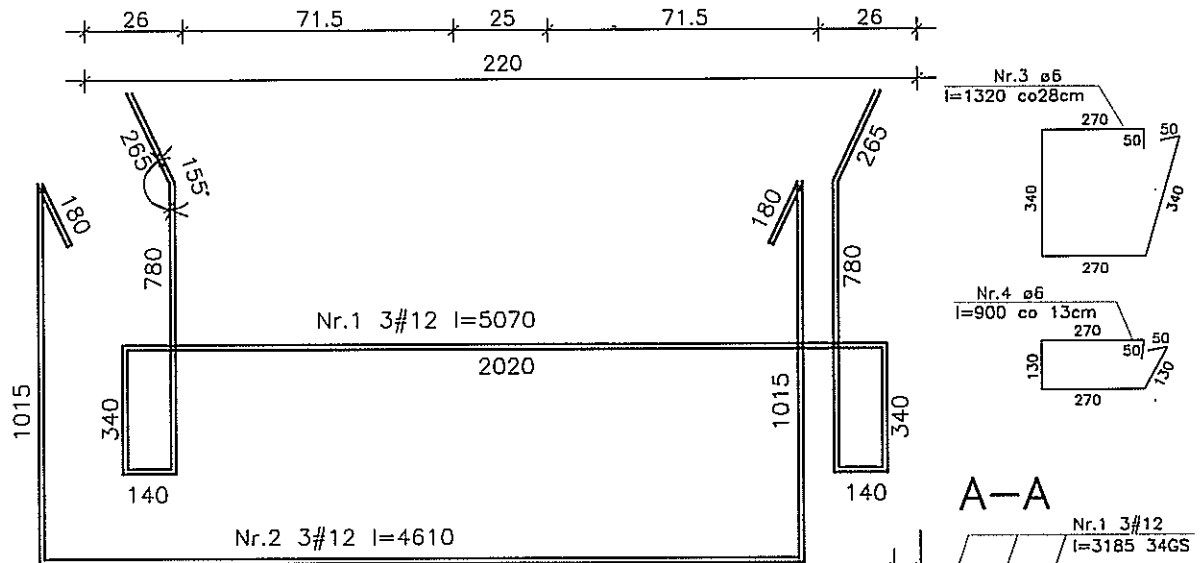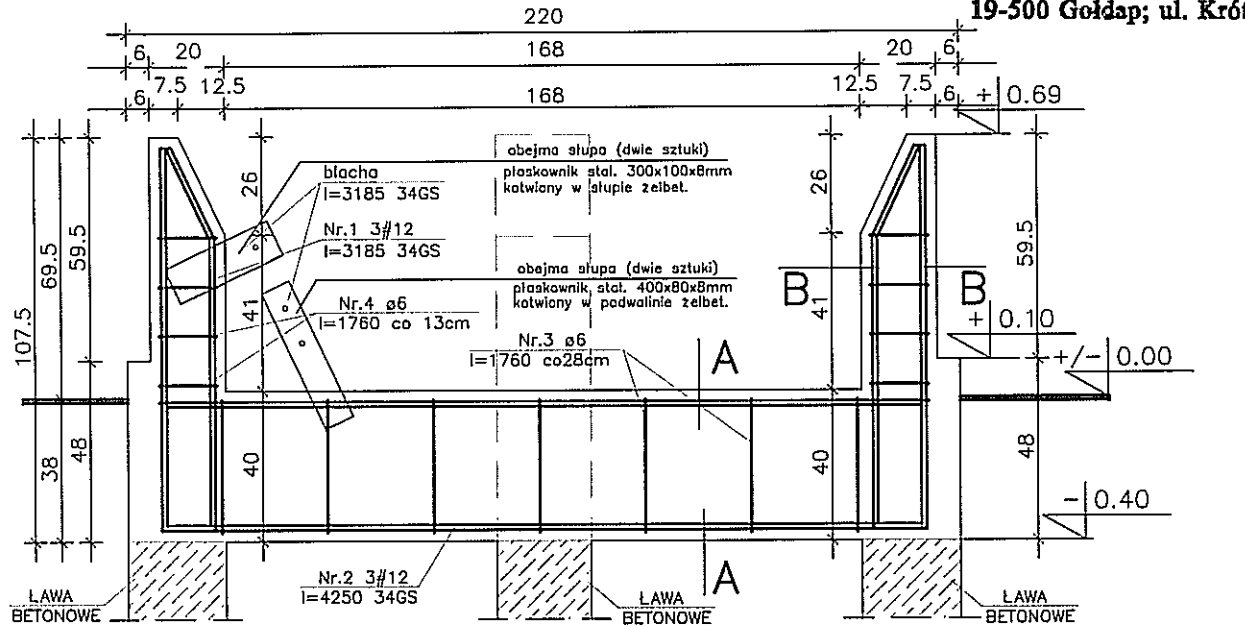

WYKAZ STALI OPARCIA ZADASZENIA szt.1

L.p	Nr pręta	Długość [m]	Ilość [szt.]	STAL A-0 ø6-0,222	STAL A-III #12-0,888
1	1	5,07	3		15,21
2	2	4,61	3		13,83
3	3	1,32	7	9,24	
4	4	0,90	5	4,50	
DŁUGOŚĆ OGÓŁEM :			[m]	13,74	29,04
CIĘŻAR:			[kg]	0,222	0,888
CIĘŻAR RAZEM :			[kg]	3,05	25,79

ILOŚĆ: 2szt.

BETON C16/20
STAL A-III (BSt 500S)
STAL A-0 (St0S)

SZUKALSKI NIEKIEWICZ BSC tel./fax (087) 5631614

PRACOWNIA PROJEKTOWA

PROJEKT

TYTUŁ RYSUNKU

NAZWA PRZEDSIĘWZIĘCIA

ADRES INWESTYCJI NR GEDEZYJNY

PROJEKT

PROJEKTANT nr uprawnień

mgr inż. Sławomir Klimko nr upr.proj.b.o. SUW-23/92 PDL/BO/0631/01

podpis

SCHEMAT ZBROJENIA - WYKAZ STALI

WIATA GRIŁOWA

STAŃCZYKI, OBREB MACIEJOWIĘTA, GMINA DUBENINKI

DZ. NR GEOD. 106/17

ARCHITEKTONICZNO BUDOWLANY

mgr inż. Lucyna Huryn nr upr.proj.b.o. SUW-106/87 PDL/BO/0473/01

SPRAWDZ.

DATA

LIPIEC 2015 r.

SKALA

1:20

NR RYSUNKU

4

K

PROJEKT CHRONIONY USTAWĄ O PRAWIE AUTORSKIM

RUSZT STALOWY

kątownik stal. 45x45x4mm


kotwiony w murze
(po 2 szt. na 3 poziomach)

blacha stal. gr.4mm

wym. blachy 13,5x10,5x3

rama rusztu wyjmowanego


kątownik stal. 30x30x3mm

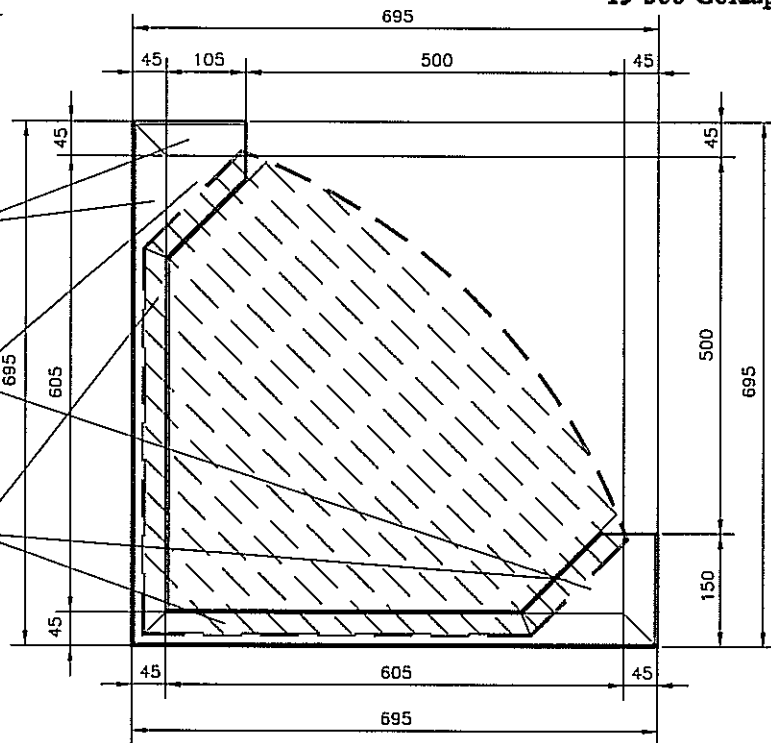

oparcie rusztu

ruszt wyjmowany

kątownik stal. 30x30x3mm

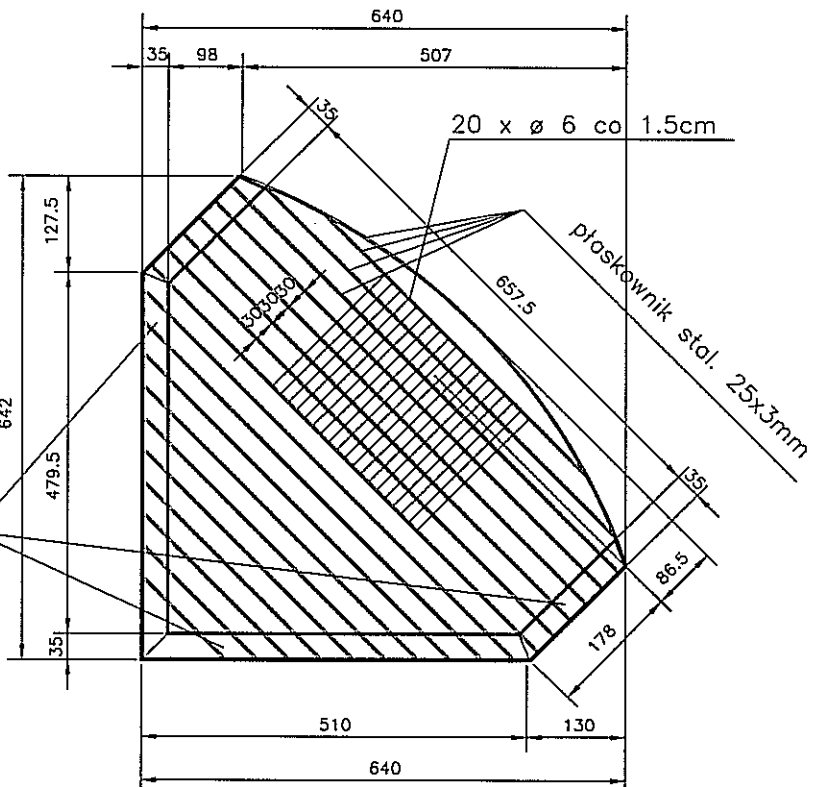

UWAGA: przed wykonaniem rusztu należy skorygować wymiary zewnętrzne po wykonaniu prac murarskich

FORMAT A4 / 2100x2970mm/ skala 1:10

SOWALSKI NONIEWICZA 65C 1d/10x (087) 5631614 PRACOWNIA PROJEKTOWA PROJEKTOR	TYTUŁ RYSUNKU		RUSZT STALOWY		SKALA 1:10
	NAZWA PRZEDSIĘWZIĘCIA		WIATA GRILLOWA		
	ADRES INWESTYCJI NR GEDEZYJNY		STAŃCZYKI, OBREB MACIEJOWIĘTA, GMINA DUBENINKI DZ. NR GEOD. 106/17		NR RYSUNKU 5 A
	PROJEKT		ARCHITEKTONICZNO BUDOWLANY		
	PROJEKTANT nr uprawnień		mgr inż. arch. P.P. Kuczyński nr upr. proj. b.o. BI/5/02 POIA nr PD-0127		
podpis		mgr inż. arch. D. Smigajewski nr upr. proj. b.o. BI/5/02 POIA nr PB-0194		DATA SIERPIEŃ 2015 r.	

BLAT

rama stalowa

kątownik stal. 45x45x4mm


kotwiony w murze
(po 2 szt. na 3 poziomach)

blacha stal. gr.4mm

wym. blachy 13,5x10,5x3

blat drewniany (dąb)


deski 10x5cm. klejone

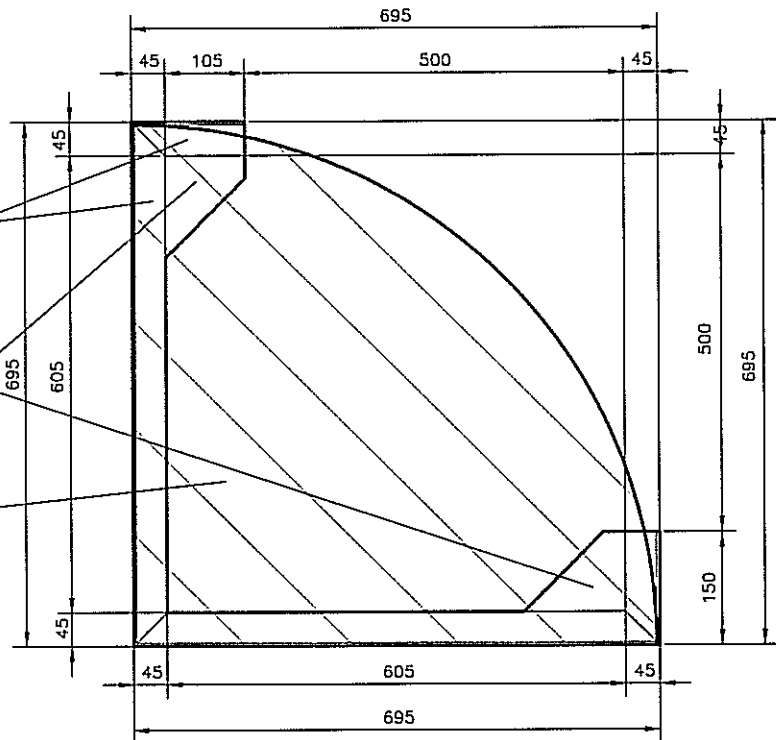

blat drewniany

blat drewniany (dąb)

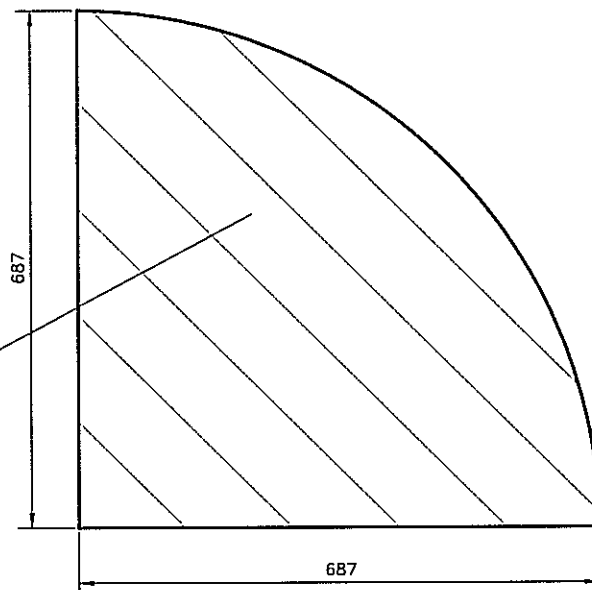





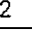
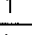
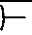
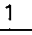
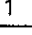
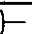
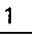
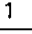
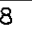
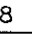


deski 10x5cm. klejone strugane



UWAGA: przed wykonaniem rusztu należy skorygować wymiary zewnętrzne po wykonaniu prac murarskich

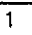SUWALKI NIEWIECZA 85C tel./fax (087) 5631614 PRACOWNIA PROJEKTOWA PROEXOR	TYTUŁ RYSUNKU	BLAT DREWNIANY		SKALA	1:10
	NAZWA PRZEDSIĘWZIĘCIA	WIATA GRIŁOWA		NR RYSUNKU	6 A
	ADRES INWESTYCJI NR GEDEZYJNY	STAŃCZYKI, OBRĘB MACIEJOWIĘTA, GMINA DUBENINKI DZ. NR GEOD. 106/17			
	PROJEKT	ARCHITEKTONICZNO BUDOWLANY		DATA	SIERPIEŃ 2015 r.
PROJEKTANT nr uprawnień podpis	mgr inż. arch. P.P. Kuczyński nr upr. proj. b.o. BI/5/02 POIA nr PD-0127		SPRAWDZ. mgr inż. arch. D. Śmiarowski nr upr. proj. b.o. BI/3/02 POIA nr PD-0114		

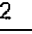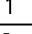WYKAZ ELEMENTÓW STAŁOWYCH WIATY GRILOWEJ

	Liczba	Przedmiot	Długość [mm]	Ciezar Jednostkowy	Ciezar 1 szt.	Ciezar całkowity [kg]	Material	Uwagi
1	1	komin  1256x2.5	1820	24,65	44,86	44,86	St0S	
2	1	okap  940x2.5	—	19,63	43,38	43,38		ściety stożek
3	1	obejma Rs 711x8	180	139	25,02	25,02		
4	1	obejma Rs 508x8	160	98,60	15,78	15,78		
								
5	2	 120x5	180	4,71	0,85	1,70		
6	1	 180x5	90	7,07	0,64	0,64		
	16	jarzmo I			2,34	37,44		
								
7	2	 120x5	160	4,71	0,75	1,50		
8	1	 160x5	90	6,28	0,57	0,57		
	4	jarzmo II			2,07	8,28		
								
9	1	 180x3	140	4,23	0,59	0,59		
10	1	 180x3	160	4,23	0,68	0,68		
	4	ZAMOCOWANIE KOMINA I			1,27	5,08		
								
11	1	 160x3	50	3,77	0,19	0,19		
12	1	 160x3	160	3,77	0,60	0,60		
	4	ZAMOCOWANIE KOMINA II			0,79	3,16		
13	8	 100x8	300	6,28	1,88	15,04		
14	8	 80x8	400	5,02	2,01	16,08		
		DASZEK NA KOMINIE						
15		 280x25	17584	5,50	9,66	9,66		
	3	σ12	500	0,888	0,444	1,332		
		OKAP						
16	1	 330x25	2290	6,48	14,83	14,83		
		RAZEM:				239,39		

FORMAT A4 / 2100x2970mm / skala 1:50

SUWALKI INŻYNIERIA BSC tel/fax (087) 5631614 PRACOWNIA PROJEKTOWA 	TYTUŁ RYSUNKU	WYKAZ STALI		SKALA 1:50
	NAZWA PRZEDSIĘWZIĘCIA	WIATA GRILOWA		
	ADRES INWESTYCJI NR GEDEZYJNY	STANČZYKI, OBREB MACIEJOWIĘTA, GMINA DUBENINKI DZ. NR GEOD. 106/17		NR RYSUNKU 7 K
	PROJEKT	ARCHITEKTONICZNO BUDOWLANY		
	PROJEKTANT nr uprawnień podpis	mgr inż. Sławomir Klimko nr upr.proj.b.o. SUW-23/92 PDL/80/0631/01	mgr inż. Lucyna Huda nr upr.proj.b.o. SUW-100/82 PDL/80/0473/01	
PROJEKT CHRONIONY USTAWĄ O PRAWIE AUTORSKIM				

WYKAZ STALI RUSZT GRILOWY na 1szt.

	Liczba	Przedmiot	Długość [mm]	Ciezar Jednostkowy	Ciezar 1 szt.	Ciezar całkowity [kg]	Materiał	Uwagi
1	2	L 45x45x4	150	2,74	0,41	0,82	St05	
2	2	L 45x45x4	695	2,74	1,90	3,80		
3	2	L 35x35x3	185	1,60	0,30	0,60		
4	2	L 35x35x3	510	1,60	0,82	1,64		
5	1	25x3	10730	0,59	6,33	6,33		suma elementów
6	2	10.5x13,5x4	-	-	0,27	0,54		
7	20	ø6	210	0,22	0,05	1,00		
RAZEM:						14,730		

ILOŚĆ: 6szt.

WYKAZ STALI BLATU na 1szt.

	Liczba	Przedmiot	Długość [mm]	Ciezar Jednostkowy	Ciezar 1 szt.	Ciezar całkowity [kg]	Materiał	Uwagi
1	2	L 45x45x4	150	2,74	0,41	0,82	St05	
2	2	L 45x45x4	695	2,74	1,90	3,80		
3	2	10.5x13,5x4	-	-	0,27	0,54		
RAZEM:						5,16		

ILOŚĆ: 6szt.

ZESTAWIENIE ELEMENTÓW DREWNIANYCH BLATU

L.p	OZNACZENIE ELEMENTU NA RYSUNKU	NAZWA ELEMENTU	RODZAJ MATERJAŁU ASORTYMENT I KLASA JAKOŚCI	PRZEKRÓJ [mm]	DŁUGOŚĆ [mm]	ILOŚĆ [szt]	OBIĘTOŚĆ [m ³]	POWIERZCHNIA [m ²]
1		BLAT	drewno liściaste	100x50		1		0,227
RAZEM DREWNA: ~0,227m ²								

ILOŚĆ: 2szt.

SUWAŁKI, KOLONIOWA 85C tel/fax (087) 5531614 PRACOWNIA PROJEKTOWA PROJEKTOR	TYTUŁ RYSUNKU	WYKAZ ELEMENTÓW RUSZTU I BLATU		SKALA
	NAZWA PRZEDSIĘWZIĘCIA	WIATA GRILOWA		1:50
	ADRES INWESTYCJI NR GEODEZYJNY	STAŃCZYKI, OBRĘB MACIEJOWIĘTA, GMINA DUBENINKI DZ. NR GEOD. 106/17		8 K
	PROJEKT	ARCHITEKTONICZNO-BUDOWLANY		
	PROJEKTANT nr uprawnień podpis	mgr inż. Sławomir Klimko nr upr.proj.b.o. SUW-23/92 PDL/BO/0631/01	mgr inż. Lucyna Huryn nr upr.proj.b.o. SUW-106/87 PDL/BO/0473/01	DATA SIERPIEŃ 2015 r.

PROJEKT CHRONIONY USTAWĄ O PRAWIE AUTORSKIM

ZESTAWIENIE ELEMENTÓW DREWNIANYCH WIATY GRIŁOWEJ

L.p	OZNACZENIE ELEMENTU NA RYSUNKU	NAZWA ELEMENTU	RODZAJ MATERIAŁU ASORTYMENT I KLASA JAKOŚCI	PRZEKRÓJ [cm]	DŁUGOŚĆ [cm]	IŁOŚĆ [szt]	OBJĘTOŚĆ [m³]	POWIERZCHNIA [m²]
1	KR1	KROKIEW	klasa drewna min. C24	8x16	259	8	0,265	
2	KR2	KROKIEW	klasa drewna min. C24	8x16	237	8	0,243	
3	PŁ	PLATEW	klasa drewna min. C24	12x18	151	8	0,261	
4	Kz	KRZYŻULEC	klasa drewna min. C24	8x12	80	4	0,031	
5	M	MIECZ	klasa drewna min. C24	8x8	101	4	0,026	
6	MD1	MIECZ DOLNY	klasa drewna min. C24	8x8	88	8	0,045	
6	MD2	MIECZ DOLNY	klasa drewna min. C24	8x8	88	4	0,023	
7	KL	KLESZCZE	klasa drewna min. C24	5x16	225	8	0,144	
8	S	SŁUPEK	klasa drewna min. C24	ø16	273	4	0,219	
SUMA: ~1,257m³								
9		DESKOWANIE PEŁNE		2.5x(207+330)x0,5	242	8		23,23
RAZEM DREWNA: ~23,23m²								
CIĘŻAR: 1,257x600+0,581x550=1073,75 kg.								



UWAGA:

- nie uwzględniono łat dachowych
- wymary elementów podano jako rzeczywiste—docelowe bez uwzględnienia połączeń technologicznych (zamki, czopy, itp.)

SUWALKI NOWEWCZA BSC 14/14x4 007) 5031614 PRACOWNIA PROJEKTOWA	TYTUŁ RYSUNKU		WYKAZ ELEMENTÓW RUSZTU I BLATU		SKALA
	NAZWA PRZEDSIĘWZIĘCIA		WIATA GRIŁOWA		1:50
	ADRES INWESTYCJI NR GEDEZYJNY		STAŃCZYKI, OBREB MACIEJOWIĘTA, GMINA DUBENINKI DZ. NR GEOD. 106/17		NR RYSUNKU 9 K
	PROJEKT		ARCHITEKTONICZNO BUDOWLANY		
	PROJEKTANT nr uprawnień podpis		mgr inż. Sławomir Klimko nr upr.proj.b.o. SUW-23/92 PDL/80/0631/01		
		mgr inż. Lucyna Hurst nr upr.proj.b.o. SUW-106/87 PDL/80/0473/01		DATA SIERPIEŃ 2015 r.	

PROJEKT CHRONIONY USTAWĄ O PRAWIE AUTORSKIM

WIATA OŚMIOOSOBOWA Z SIEDZISKAMI I STOŁEM

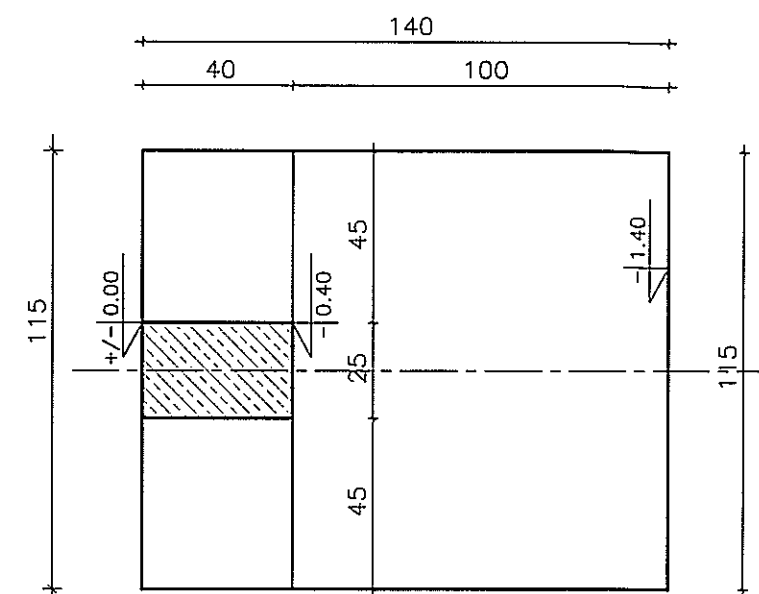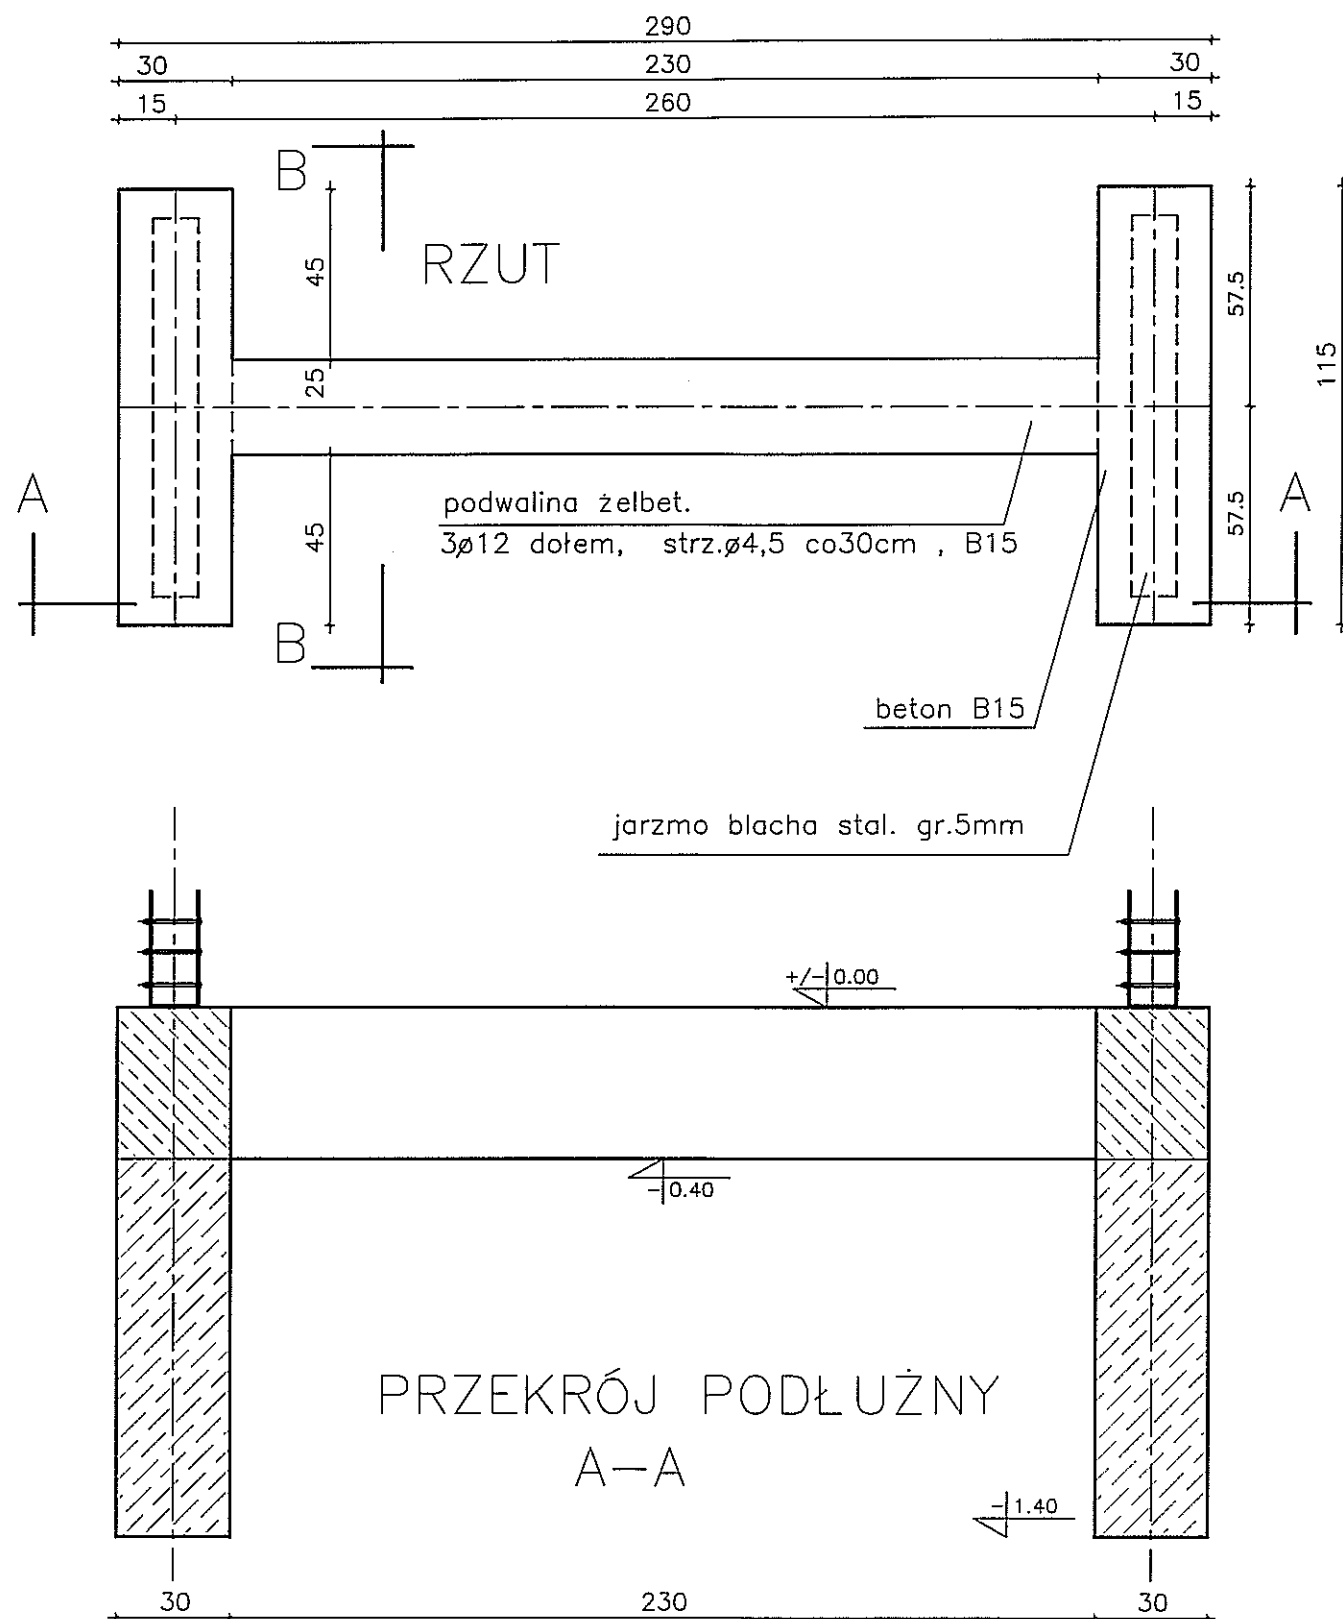


UWAGI:


- FUNDAMENT WYLEWANY W SZALUNKACH DO WYSOKOŚCI -40
- DO WYSOKOŚCI +/-0.00 WIENIEC ŻELBETOWY ZWIĄZANY Z PODWALINĄ ZBROJONY 4#12
- PODWALINA H=40cm ZBROJONA DOŁEM 3#12, GÓRĄ 2#12, STRZEM ø6 3szt./mb
- POD ŁAWY WYKONAĆ PODLEWKĘ Z CHUDEGO BETONU C8/10 GR. 5cm.
- KOTY WYSOKOŚCIOWE NA RZUCIE OKREŚLAJĄ SPÓD ELEMENTÓW

SUWALKI NONIEWICZA 95C 16/16a(087) 5631614 P R A C O W N I A P R O J E K T O W A	TYTUŁ RYSUNKU	POSADOWIENIE		SKALA
	NAZWA PRZEDSIĘWZIĘCIA	WIATA OŚMIOSOBOWA Z SIEDZISKAMI I STOŁEM		1:20
	ADRES INWESTYCJI NR GEDEZYJNY	MACIEJOWIĘTA, GM. DUBENINKI, DZ. NR GEOD. 106/17		1
	PROJEKT	ARCHITEKTONICZNO BUDOWLANY		A
PROJEKTANT nr uprawnień podpis	mgr inż. arch. P.P. Kuczyński nr upr. proj. b.o. EI/75/02 POIA nr PD-0127	mgr inż. arch. D. Smierowski nr upr. proj. b.o. EI/3/02 POIA nr PD-0191	DATA SIERPIEŃ 2015 r.	

PROJEKT CHRONIONY USTAWĄ O PRAWIE AUTORSKIM

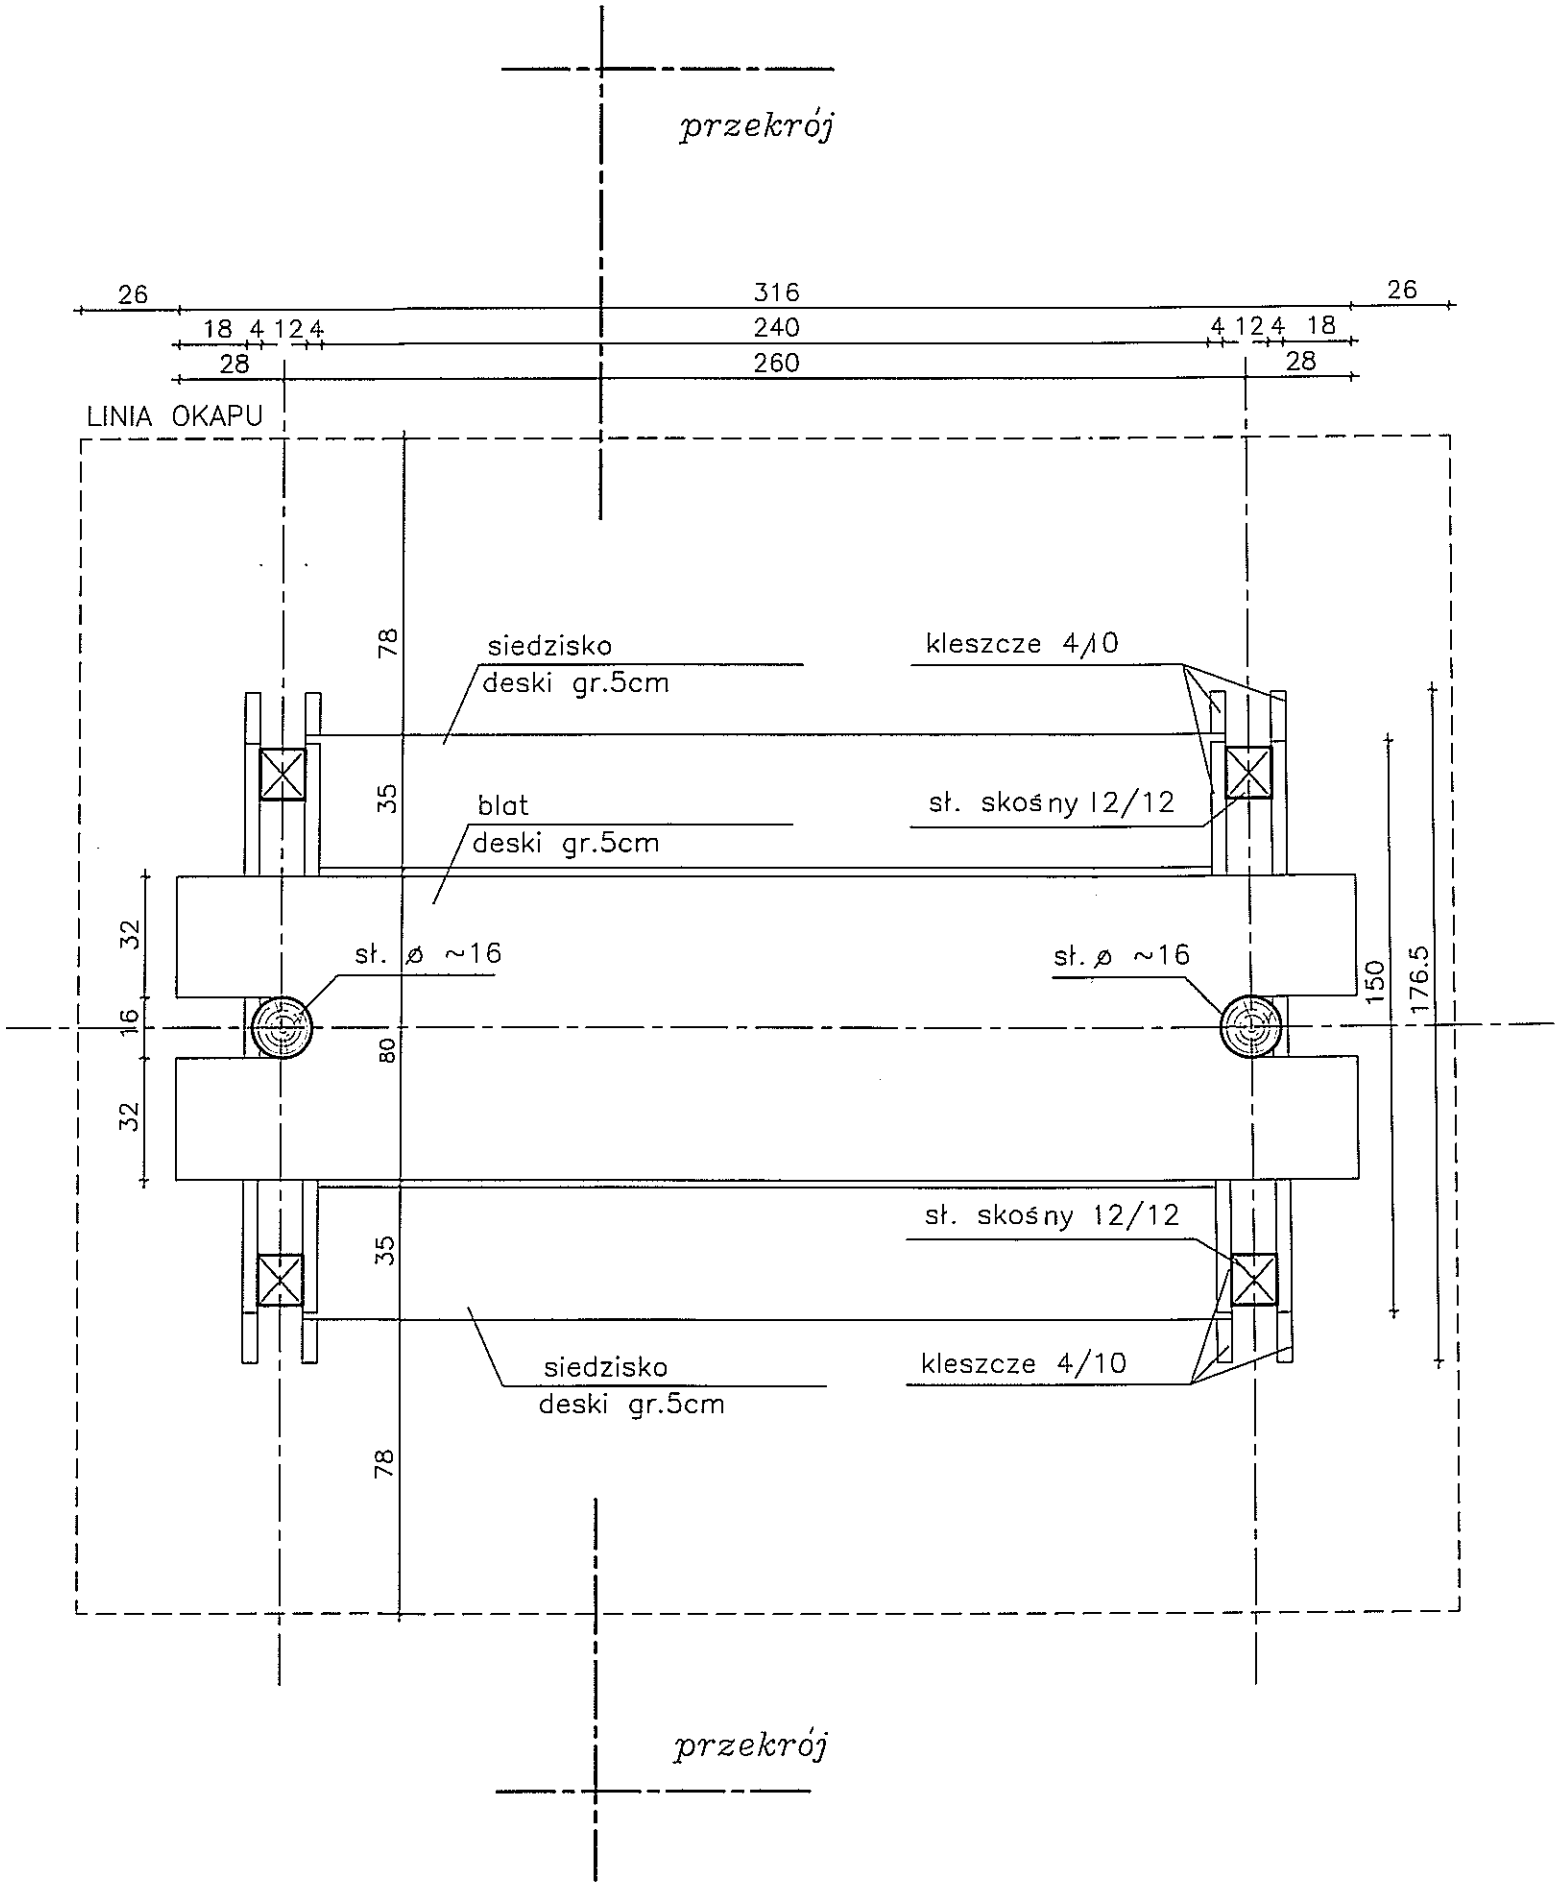


SUDALSKI HODOWCZA 65C tel/fax(087) 5631614 PRACOWNIA PROJEKTOWA PROJEKTOR	TYTUŁ RYSUNKU	RZUT PRZYZIEMIA		SKALA
	NAZWA PRZEDSIĘWZIĘCIA	WIATA OŚMIOSOBOWA Z SIEDZISKAMI I STOŁEM		1:20
	ADRES INWESTYCJI NR GEDEZYJNY	MACIEJOWIĘTA, GM. DUBENINKI, DZ. NR GEOD. 106/17		NR RYSUNKU 2 A
	PROJEKT	ARCHITEKTONICZNO BUDOWLANY		
	PROJEKTANT nr uprawnień podpis	mgr inż. arch. P. P. Kuczyński nr upr. proj. b.o. BI/5/02 POIA nr PD-0127	mgr inż. arch. D. Smiarowski nr upr. proj. b.o. BI/1/02 POIA nr PD-0195	DATA SIERPIEŃ 2015 r.

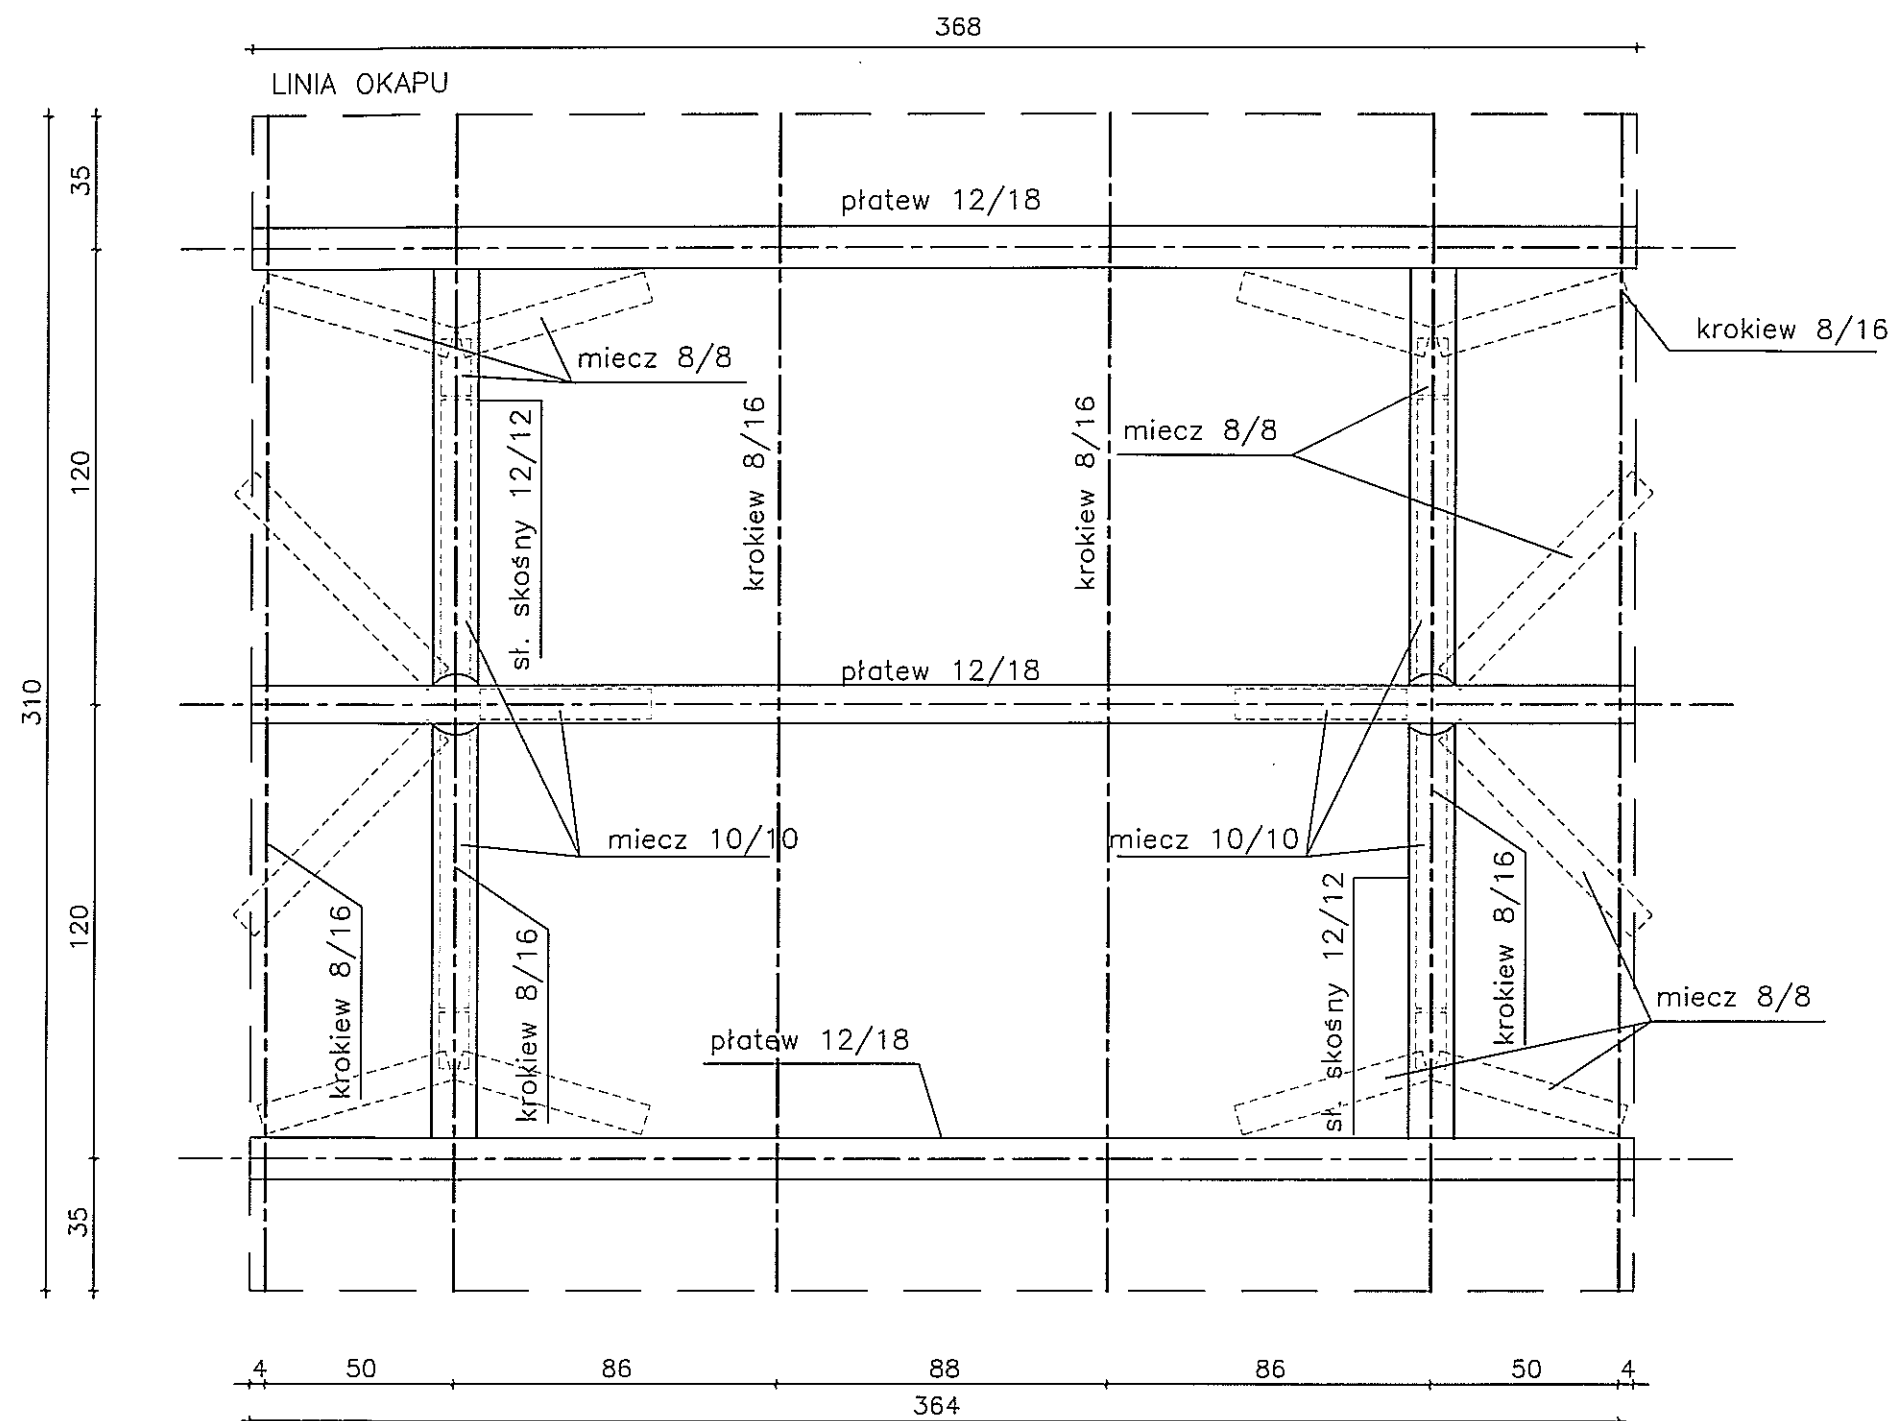


SUWAŁKI KONIECZNA 65C 1a/1a(087) 5631614 P R A C O W N I A P R O J E K T O W A PROJEKT	TYTUŁ RYSUNKU	SCHEMAT WIĘZBY DACHOWEJ		SKALA
	NAZWA PRZEDSIĘWZIĘCIA	WIATA OŚMIOSOBOWA Z SIEDZISKAMI I STOŁEM		1:20
	ADRES INWESTYCJI NR GEDEZYJNY	MACIEJOWIĘTA, GM. DUBENINKI, DZ. NR GEOD. 106/17		NR RYSUNKU 3 K
	PROJEKT	ARCHITEKTONICZNO-BUDOWLANY		
	PROJEKTANT nr uprawnień podpis	mgr inż. Sławomir Klimko nr upr.proj.b.o. SUW-23/92 PDL/80/0631/01	mgr inż. Kucyna Henryk nr upr.proj.b.o. SUW-106/87 PDL/80/0473/01	DATA SIERPIEŃ 2015 r.

PROJEKT CHRONIONY USTAWĄ O PRAWIE AUTORSKIM

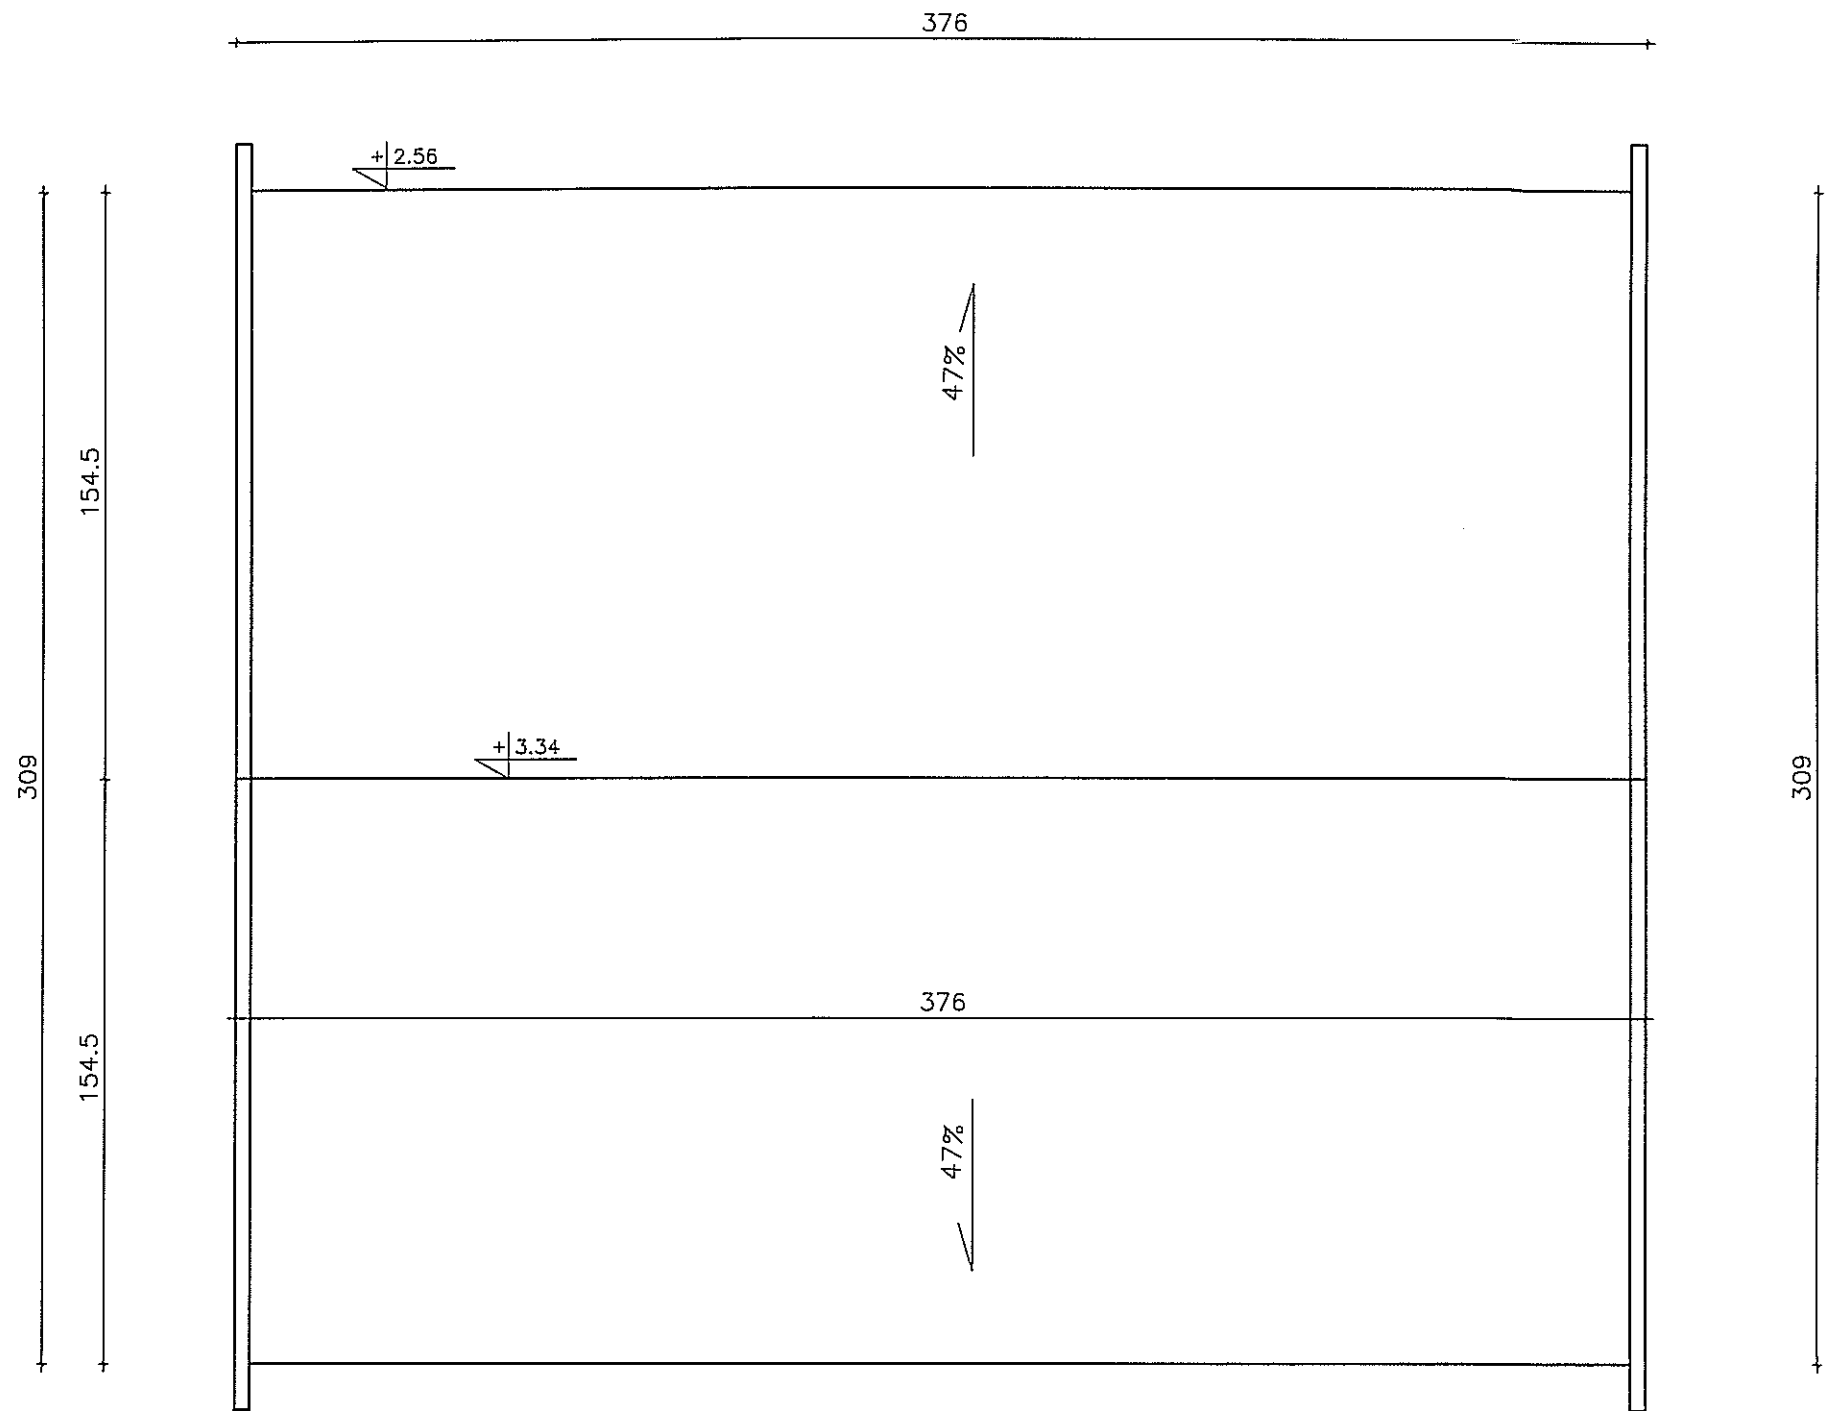


SUWALKI PROJEKTOWA PRACOWNIA PROJEKTOWA 5631614 tel./fax (087) 5631614	TYTUŁ RYSUNKU		RZUT DACHU		SKALA	
	NAZWA PRZEDSIĘWZIĘCIA		WIATA OŚMIOOSOBOWA Z SIEDZISKAMI I STOŁEM		1:20	
	ADRES INWESTYCJI NR GEDEZYJNY		MACIEJOWIĘTA, GM. DUBENINKI, DZ. NR GEOD. 106/17		NR RYSUNKU	
	PROJEKT		ARCHITEKTONICZNO BUDOWLANY		4	
	PROJEKTANT nr uprawnień podpis		mgr inż. arch. P.P. Kuczyński nr upr. proj. b.o. BI/5702/PDIA nr PD-0127		mgr inż. arch. D. Smojewski nr upr. proj. b.o. BI/2102/PDIA nr PD-0194	
DATA						SIERPIEŃ 2015 r.

PROJEKT CHRONIONY USTAWĄ O PRAWIE AUTORSKIM

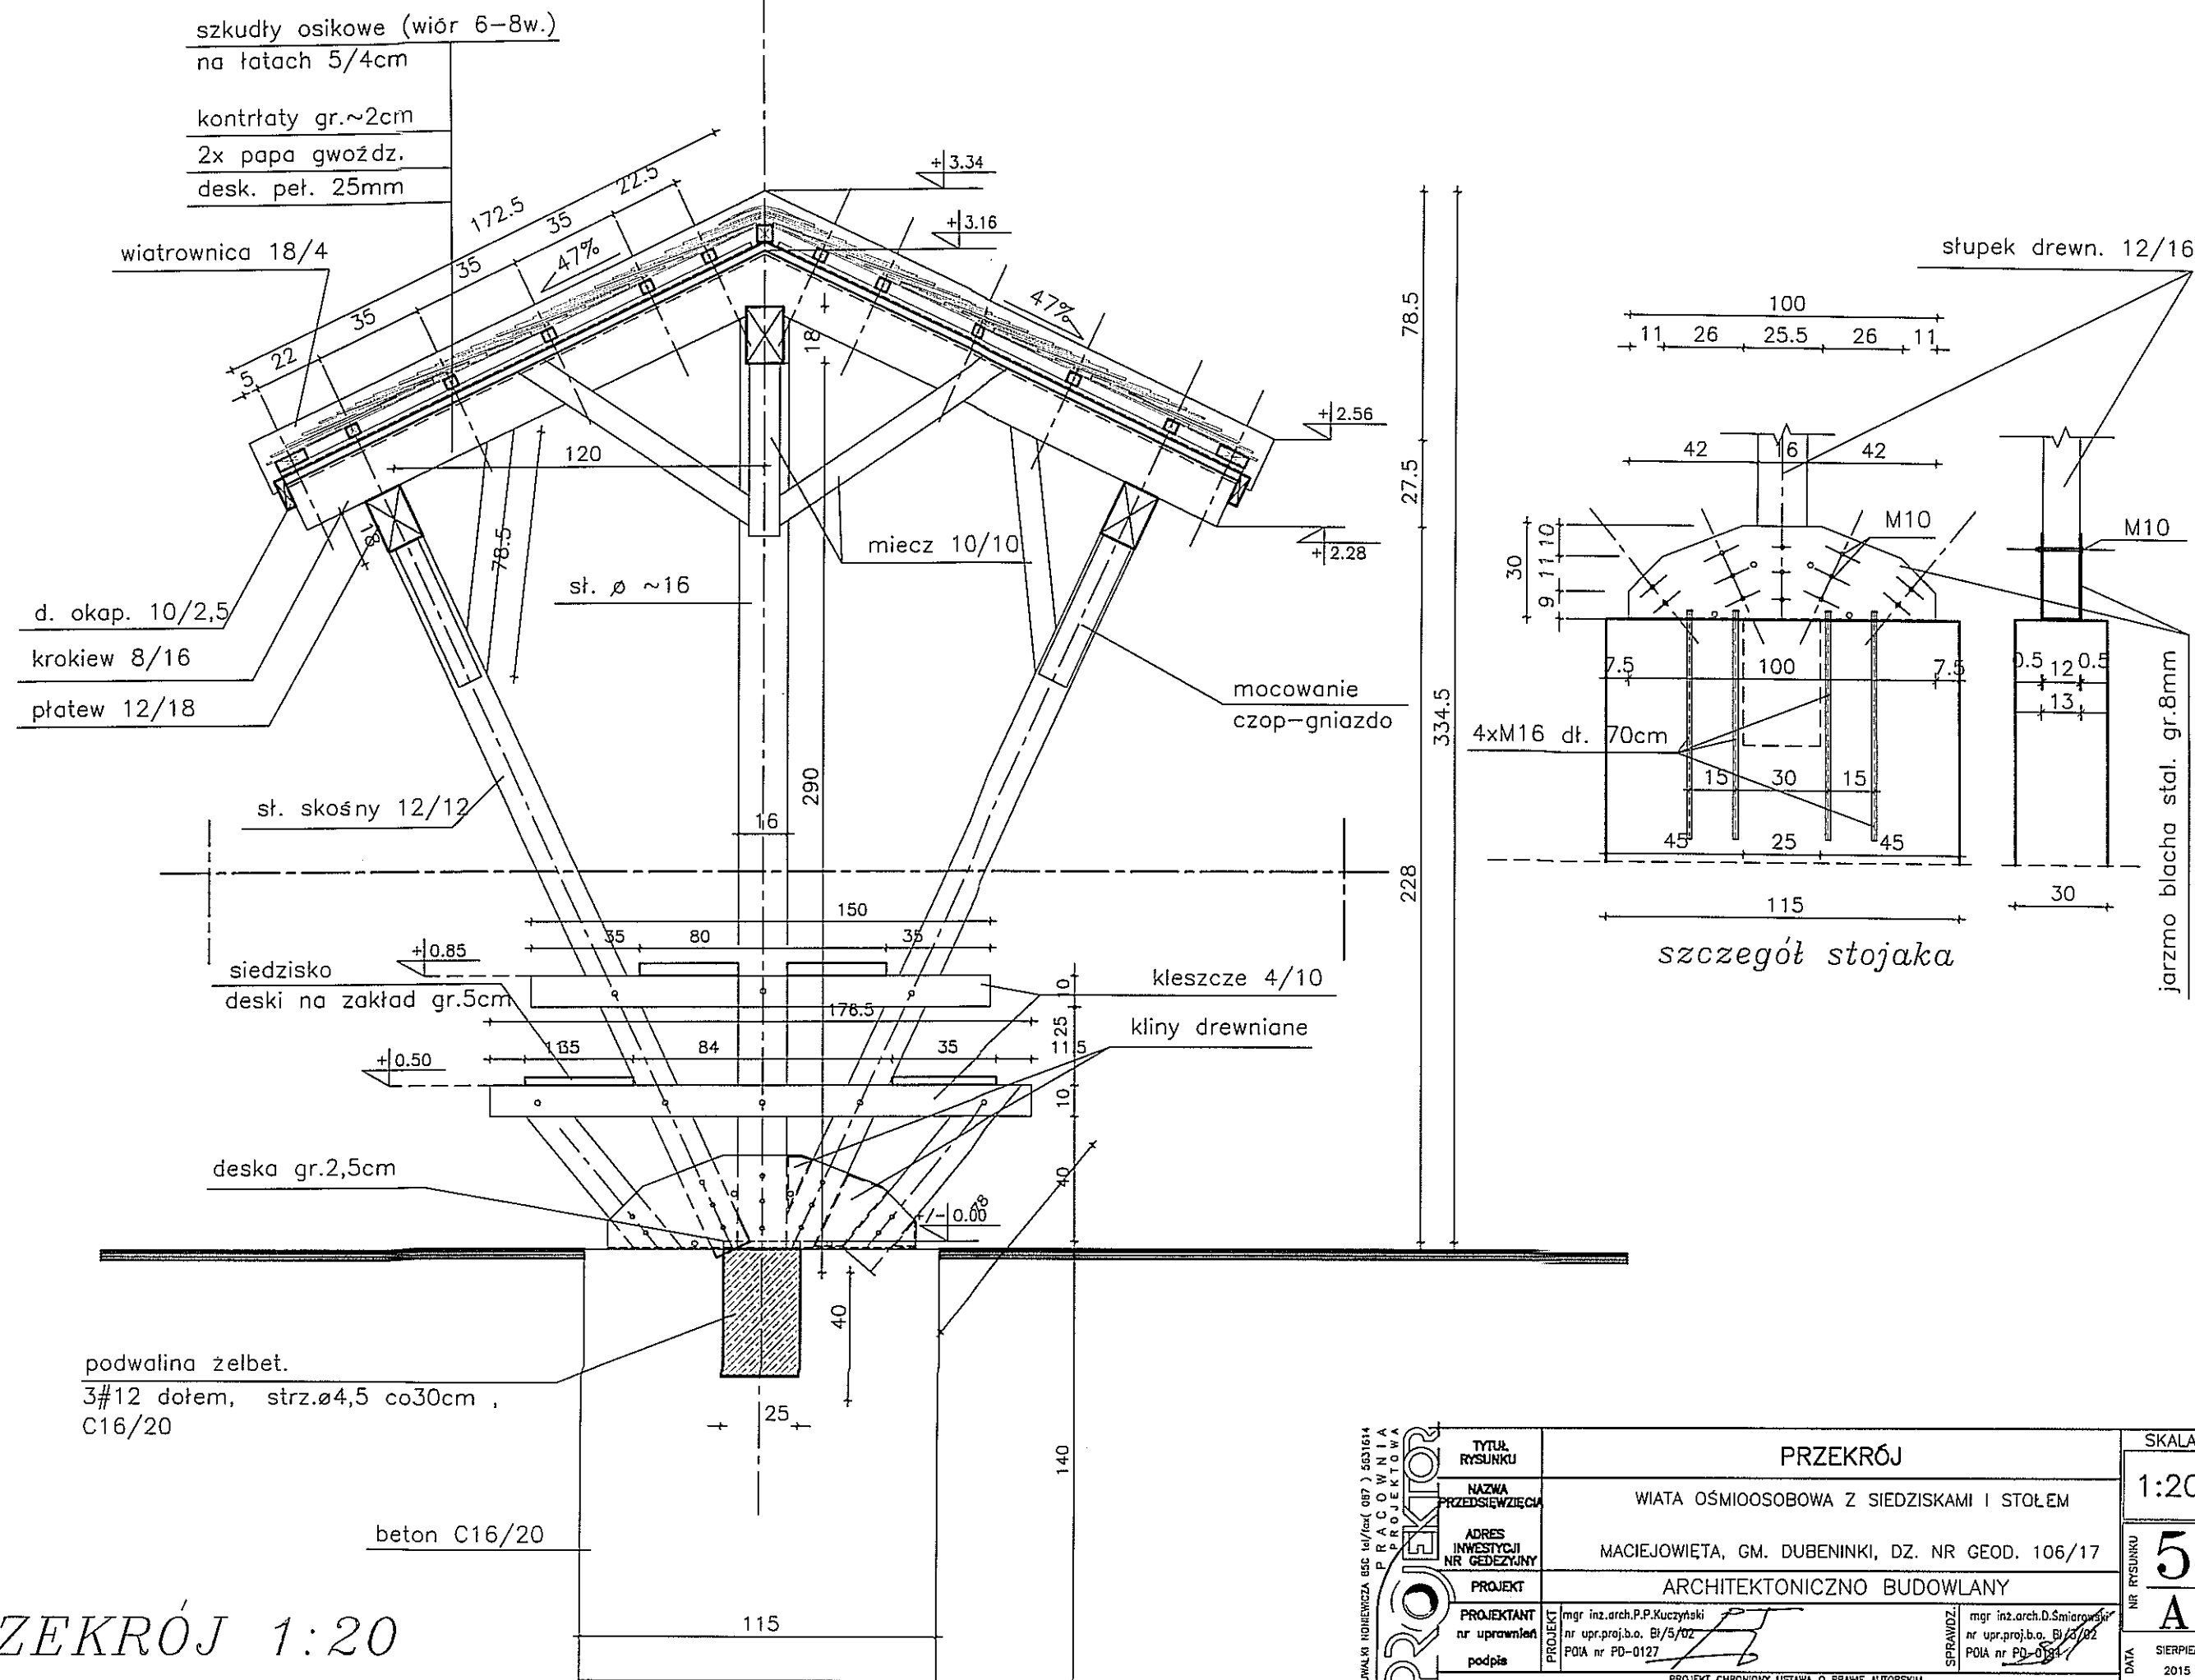


PRZEKRÓJ 1:20

<p>SWALKI INŻYNIERZA BSC 16/100 (097) 5631614 PRACOWNIA PROJEKTOWA</p>	TYTUŁ RYSUNKU	PRZEKRÓJ		SKALA
	NAZWA PRZEDSIĘWZIĘCIA	WIATA OŚMIOSOBOWA Z SIEDZISKAMI I STOŁEM		1:20
	ADRES INWESTYCJI NR GEDEZYJNY	MACIEJOWIĘTA, GM. DUBENINKI, DZ. NR GEOD. 106/17		5
	PROJEKT	ARCHITEKTONICZNO BUDOWLANY		A
<p>PROJEKTANT nr uprawnień podpis</p>	mgr inż. arch. P.P. Kuczyński nr upr. proj. b.o. BI/5/02 POIA nr PD-0127			<p>SIERPIEŃ 2015 r.</p>
	mgr inż. arch. D. Smolowski nr upr. proj. b.o. BI/5/02 POIA nr PD-0127			

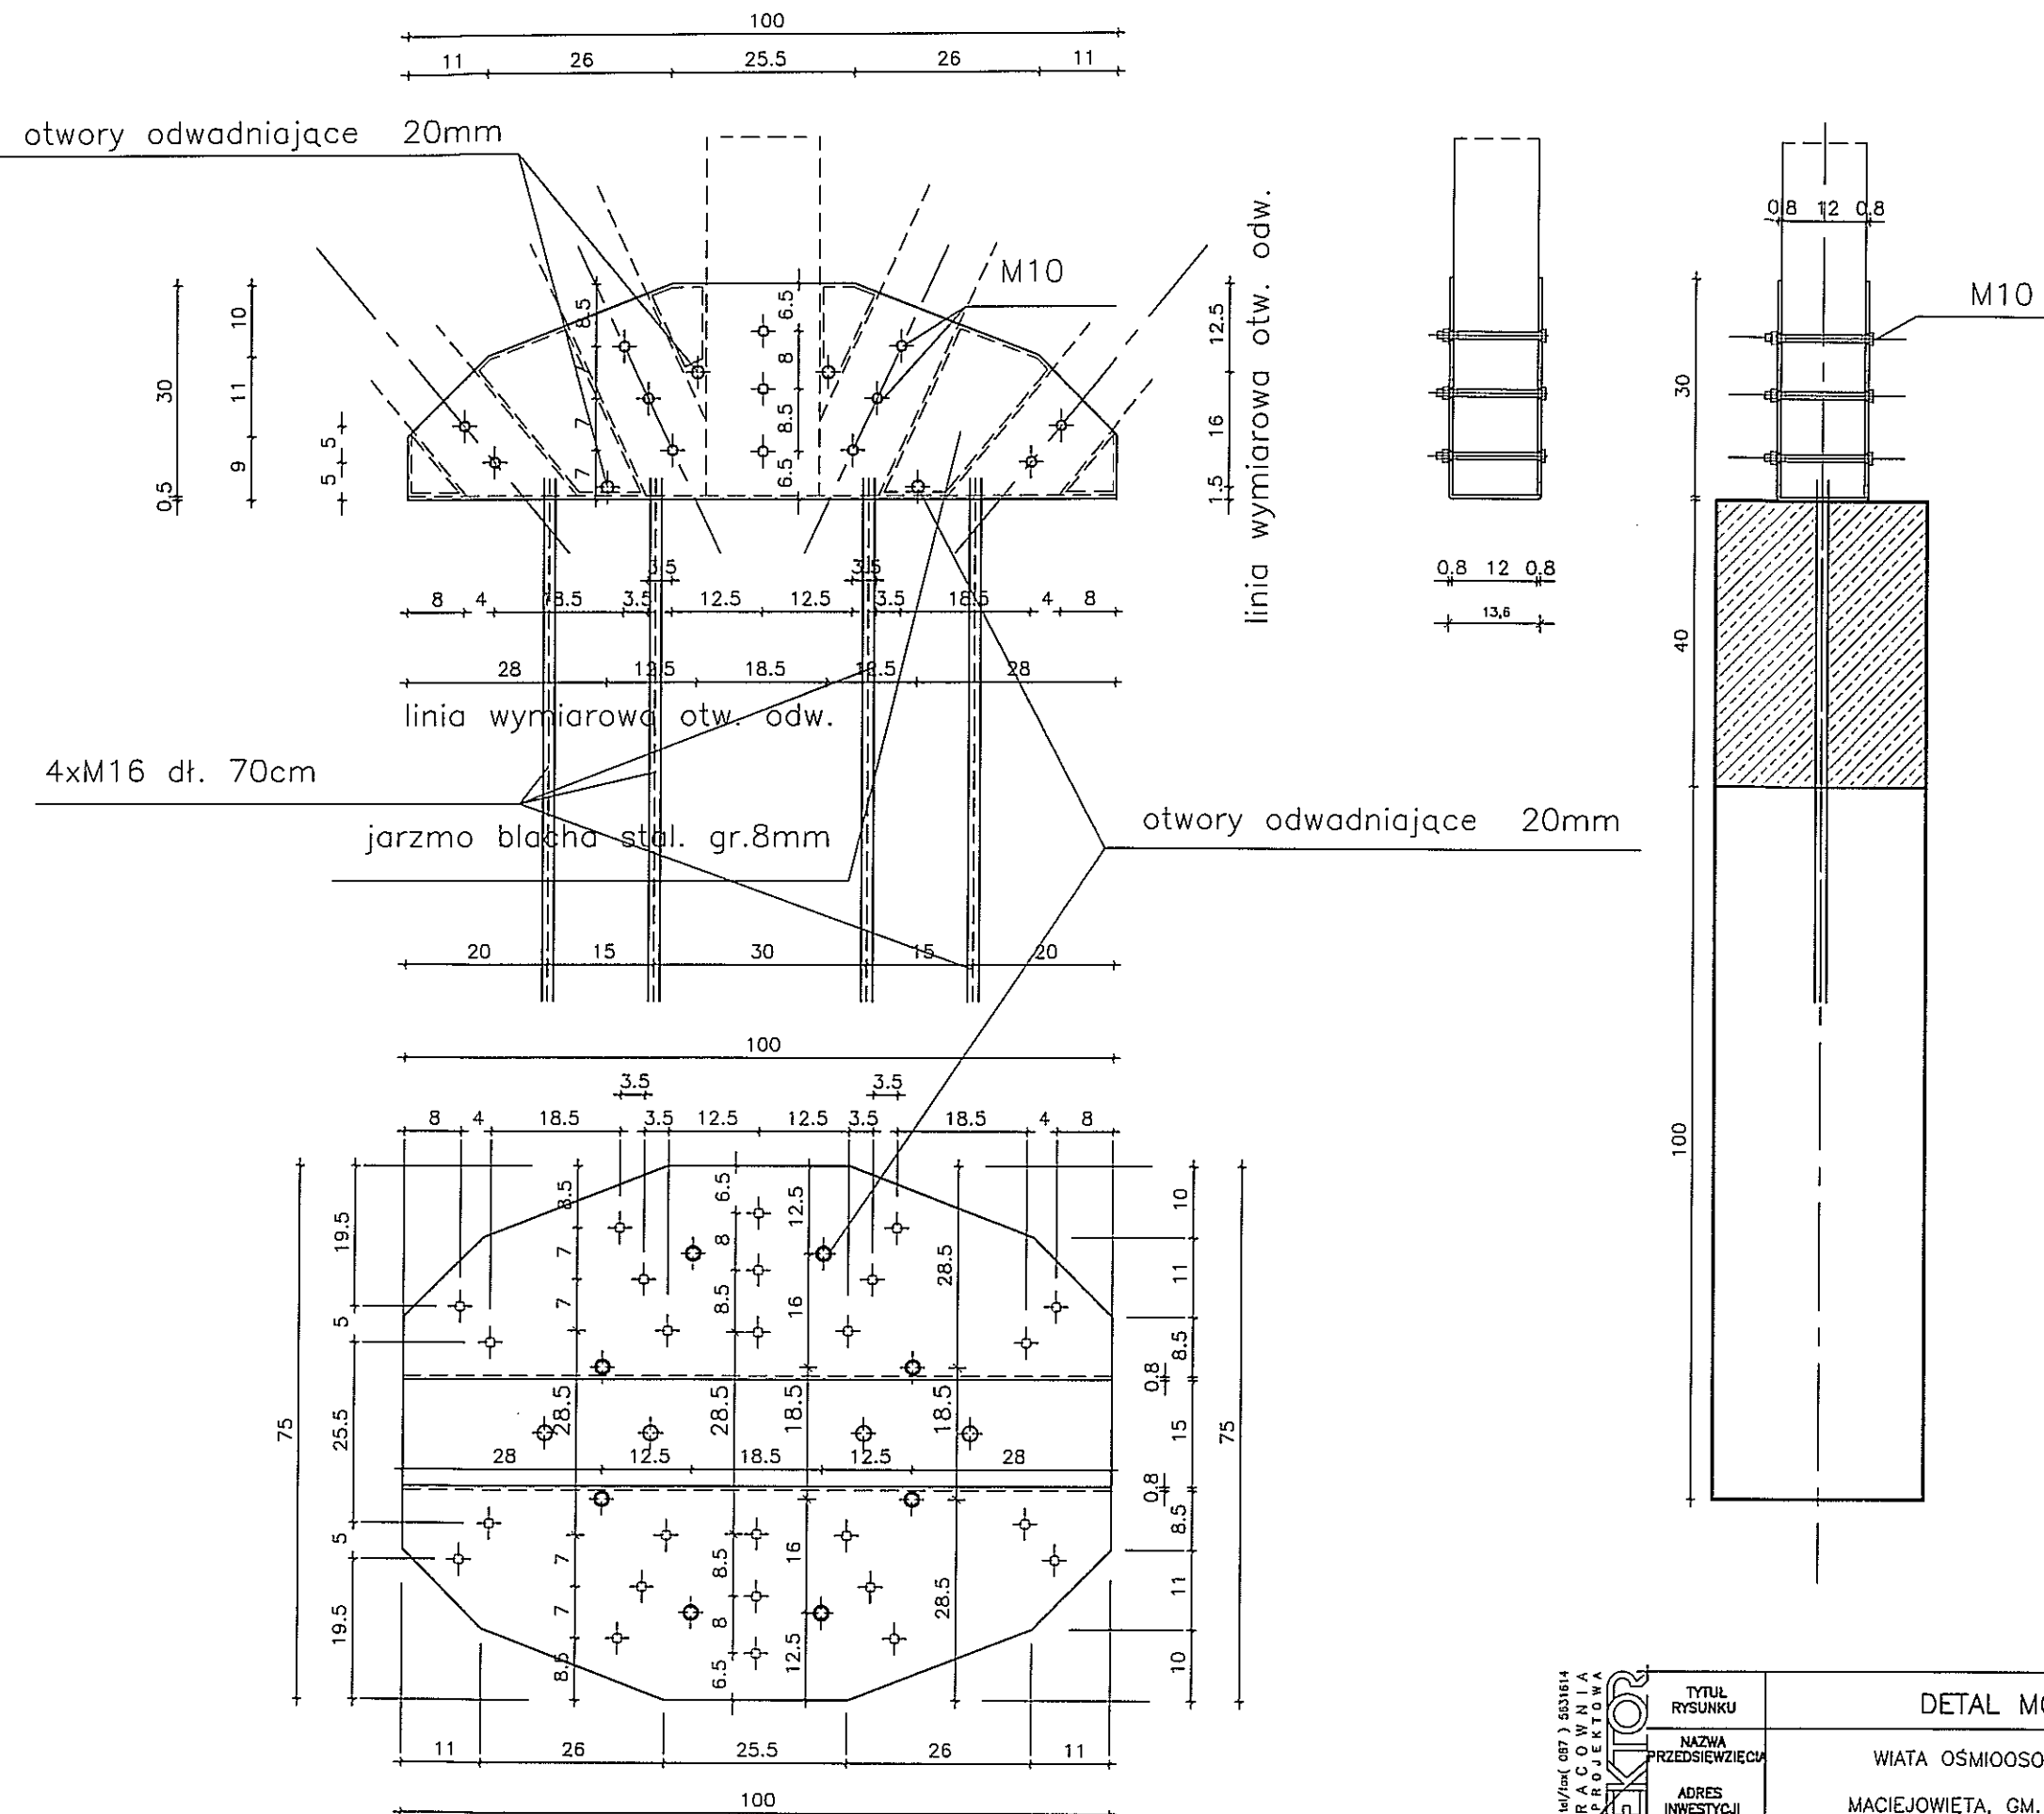


Tytuł rysunku		DETAL MOCOWANIA SŁUPÓW		Skala	
Nazwa przedsięwzięcia		WIATA OŚMIOOSOBOWA Z SIEDZISKAMI I STOŁEM		1:10	
Adres inwestycji nr geodezyjny		MACIEJOWIĘTA, GM. DUBENINKI, DZ. NR GEOD. 106/17		6	
Projekt		ARCHITEKTONICZNO BUDOWLANY		K	
Projektant nr uprawnień		mgr inż. Sławomir Klimko nr upr.proj.b.o. SUW-23/92 PDL/BO/0631/01		mgr inż. Lucyna Huryn nr upr.proj.b.o. SUW-106/87 PDL/BO/0473/01	
Podpis		[Podpis]		SIERPIEŃ 2015 r.	

PROJEKT CHRONIONY USTAWĄ O PRAWIE AUTORSKIM

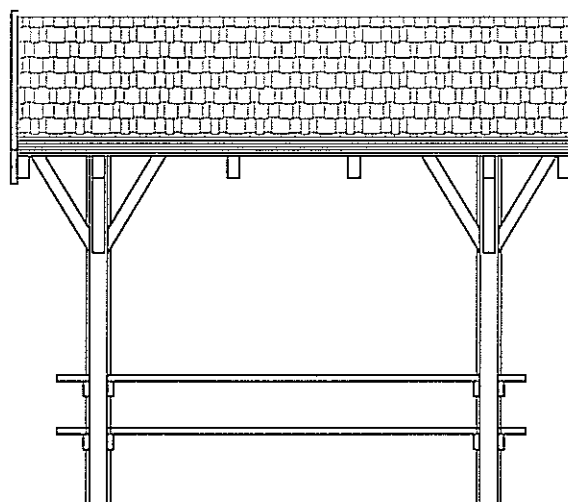

WIDOK

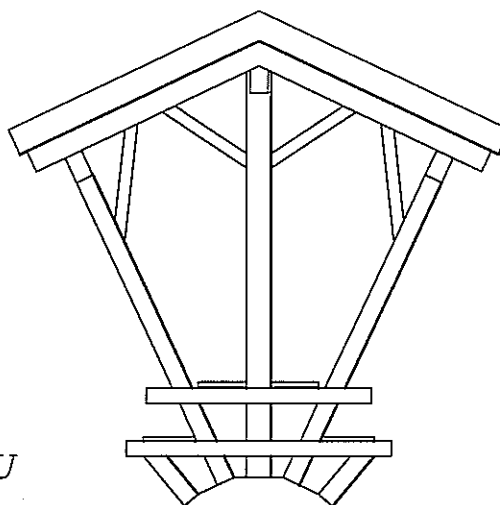

WIDOK SZCZYTU

SUDAWKI NIEHIERCZA 85C 14/104 (087) 5631614 PRACOWNIA PROJEKTOWA PROJEKTOR	TYTUŁ RYSUNKU	WIDOK		SKALA	
	NAZWA PRZEDSIĘWZIĘCIA	WIATA OŚMIOSOBOWA Z SIEDZISKAMI I STOŁEM			1:50
	ADRES INWESTYCJI NR GEDEZYJNY	MACIEJOWIĘTA, GM. DUBENINKI, DZ. NR GEOD. 106/17			7
	PROJEKT	ARCHITEKTONICZNO BUDOWLANY			A
	PROJEKTANT nr uprawnień podpis	mgr inż. arch. P.P. Kuczyński nr upr. proj. b.o. 61/5/02 POIA nr PD-0127	mgr inż. arch. D. Smarowski nr upr. proj. b.o. 61/5/02 POIA nr PD-0474	DATA	SIERPIEŃ 2015 r.


ZESTAWIENIE ELEMENTÓW DREWNIANYCH WIATY 8-OSOBOWEJ

L.p	OZNACZENIE ELEMENTU NA RYSUNKU	NAZWA ELEMENTU	RODZAJ MATERJAŁU ASORTYMENT I KLASA JAKOŚCI	PRZEKRÓJ [mm]	DŁUGOŚĆ [mm]	IŁOŚĆ [szt]	OBIĘTOŚĆ [m³]	POWIERZCHNIA [m²]
1	KR	KROKIEW	bale sosnowe III klasy	80x160	1725	12	0,266	
2	PL	PLATEW	krawędziaki sosnowe III klasy	120x180	3680	3	0,239	
3	S	SLUP	bale okrągłe sosnowe III klasy	ø16	3008	2	0,124	
4	SS1	SLUPEK SKOŚNY	belki sosnowe III klasy	120x120	2500	4	0,144	
5	SS2	SLUPEK SKOŚNY	belki sosnowe III klasy	120x120	780	4	0,045	
6	KL1	KLESZCZ	deski sosnowe III klasy	40x100	1500	4	0,024	
7	KL2	KLESZCZ	deski sosnowe III klasy	40x100	1765	4	0,028	
8	M1	MIECZ	krawędziaki sosnowe III klasy	100x100	1125	4	0,045	
9	M2	MIECZ	krawędziaki sosnowe III klasy	100x100	715	2	0,014	
10	M3	MIECZ	łaty sosnowe III klasy	80x80	785	4	0,020	
11	M4	MIECZ	łaty sosnowe III klasy	80x80	716	8	0,037	
12	M5	MIECZ	łaty sosnowe III klasy	80x80	1035	4	0,027	
13	W	WIATROWNICA	deski sosnowe III klasy	40x180	1725	4	0,050	
14	OK	OKAP	deski sosnowe III klasy	25x100	3680	2	0,018	
15	Ds	SIEDZISKO	deski sosnowe III klasy	35x5	3160	2	0,111	
16	Dst	BLAT STOŁU	deski sosnowe III klasy	80x5	3160	1	0,126	
RAZEM DREWNA: ~1,318m³								12,696
17		DESKOWANIE PEŁNE	deski sosnowe III klasy	2.5x1725	3680	2		
RAZEM DREWNA: ~12,696m³								
CIĘŻAR: 1,318x600+0,317x550=965,15 kg.								

UWAGA:
NIE UWZGLĘDNIONO DŁUGOŚCI ZAMKÓW

FORMAT A4 / 210x297mm/ skala 1:50

SUWALKI KONIEWICZA 85C tel./fax (087) 5631614 PRACOWNIA PROJEKTOWA	TYTUŁ RYSUNKU		ZESTAWIENIE ELEMENTÓW DREWNIANYCH WIATY 8-OSOBOWEJ		SKALA
	NAZWA PRZEDSIĘWZIĘCIA		WIATA OŚMIOSOBOWA Z SIEDZISKAMI I STOŁEM		
	ADRES INWESTYCJI NR GEDEZYJNY		MACIEJOWIĘTA, GM. DUBENINKI, DZ. NR GEOD. 106/17		NR RYSUNKU 8 A DATA SIERPIEŃ 2015 r.
	PROJEKT		ARCHITEKTONICZNO BUDOWLANY		
	PROJEKTANT nr uprawnień podpis	mgr inż. arch. P.P. Kuczyński nr upr. proj. b.o. BI/5/02- POIA nr PD-0127-	SPRAWDZ	mgr inż. arch. D. Smiorowski nr upr. proj. b.o. BI/3/02- POIA nr PD-0194-	
PROJEKT CHRONIONY USTAWĄ O PRAWIE AUTORSKIM					

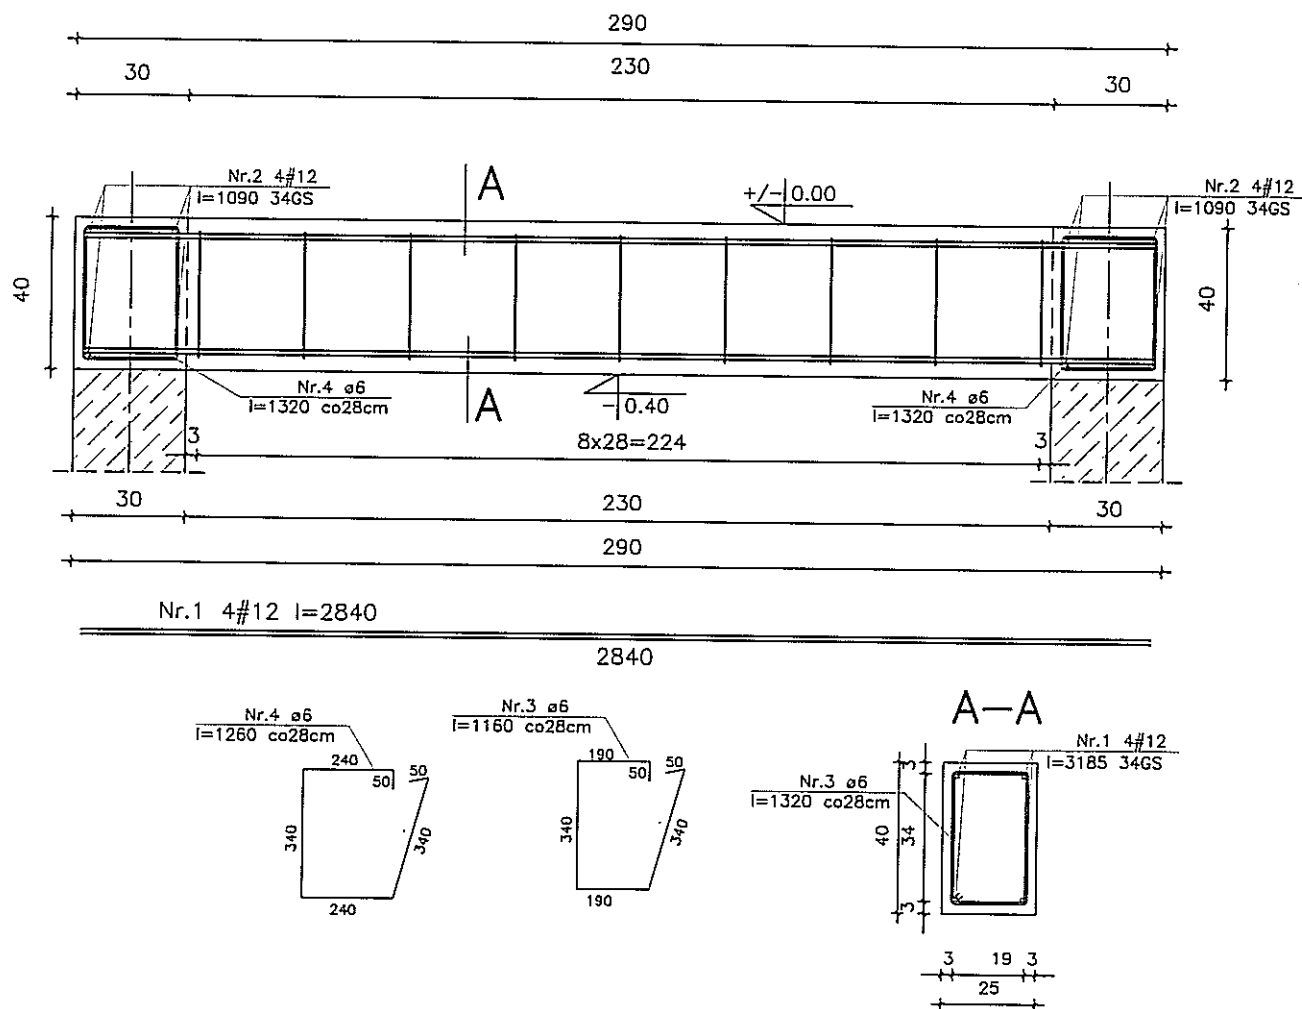


WYKAZ STALI OPARCIA ZADASZENIA szt.1

L.p	Nr pręta	Długość [m]	Ilość [szt.]	STAL A-0 ø6-0,222	STAL A-III #12-0,888
1	1	2,84	4		11,36
2	2	1,09	8		8,72
3	3	1,16	8	9,28	
4	4	1,26	6	7,56	
DŁUGOŚĆ OGÓŁEM :			[m]	16,84	20,08
CIĘŻAR:			[kg]	0,222	0,888
CIĘŻAR RAZEM :			[kg]	3,74	17,83


ILOŚĆ: 1 szt.

SUWAŁSKI HONIEWICZA 65C tel./fax (087) 5631014 PRACOWNIA PROJEKTOWA	TYTUŁ RYSUNKU	ZBROJENIE FUNDAMENTÓW		SKALA	1:20
	NAZWA PRZEDSIĘWZIĘCIA	WIATA OŚMIIOOSOBOWA Z SIEDZISKAMI I STOŁEM TEREN REKREACYJNY		NR RYSUNKU	9 K
	ADRES INWESTYCJI NR GEDEZYJNY	MACIEJOWIĘTA GM. DUBENINKI, DZ. NR GEOD. 106/17			
	PROJEKT	ARCHITEKTONICZNO-BUDOWLANY		DATA	SIERPIEŃ 2015 r.
	PROJEKTANT nr uprawnień podpis	mgr inż. Sławomir Klimka nr upr.proj.b.o. SUW-23/92 PDL/BO/0631/01	mgr inż. Jolanta Huryn nr upr.proj.b.o. SUW-106/87 PDL/BO/0473/01		


TABLICA INFORMACYJNA

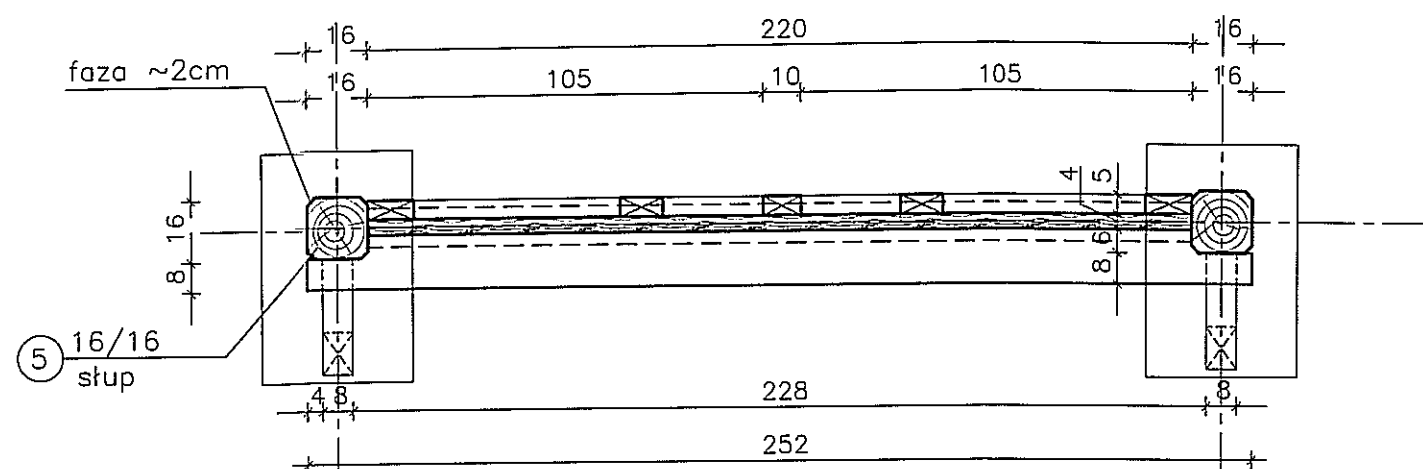

RZUT (poz.+1.50)

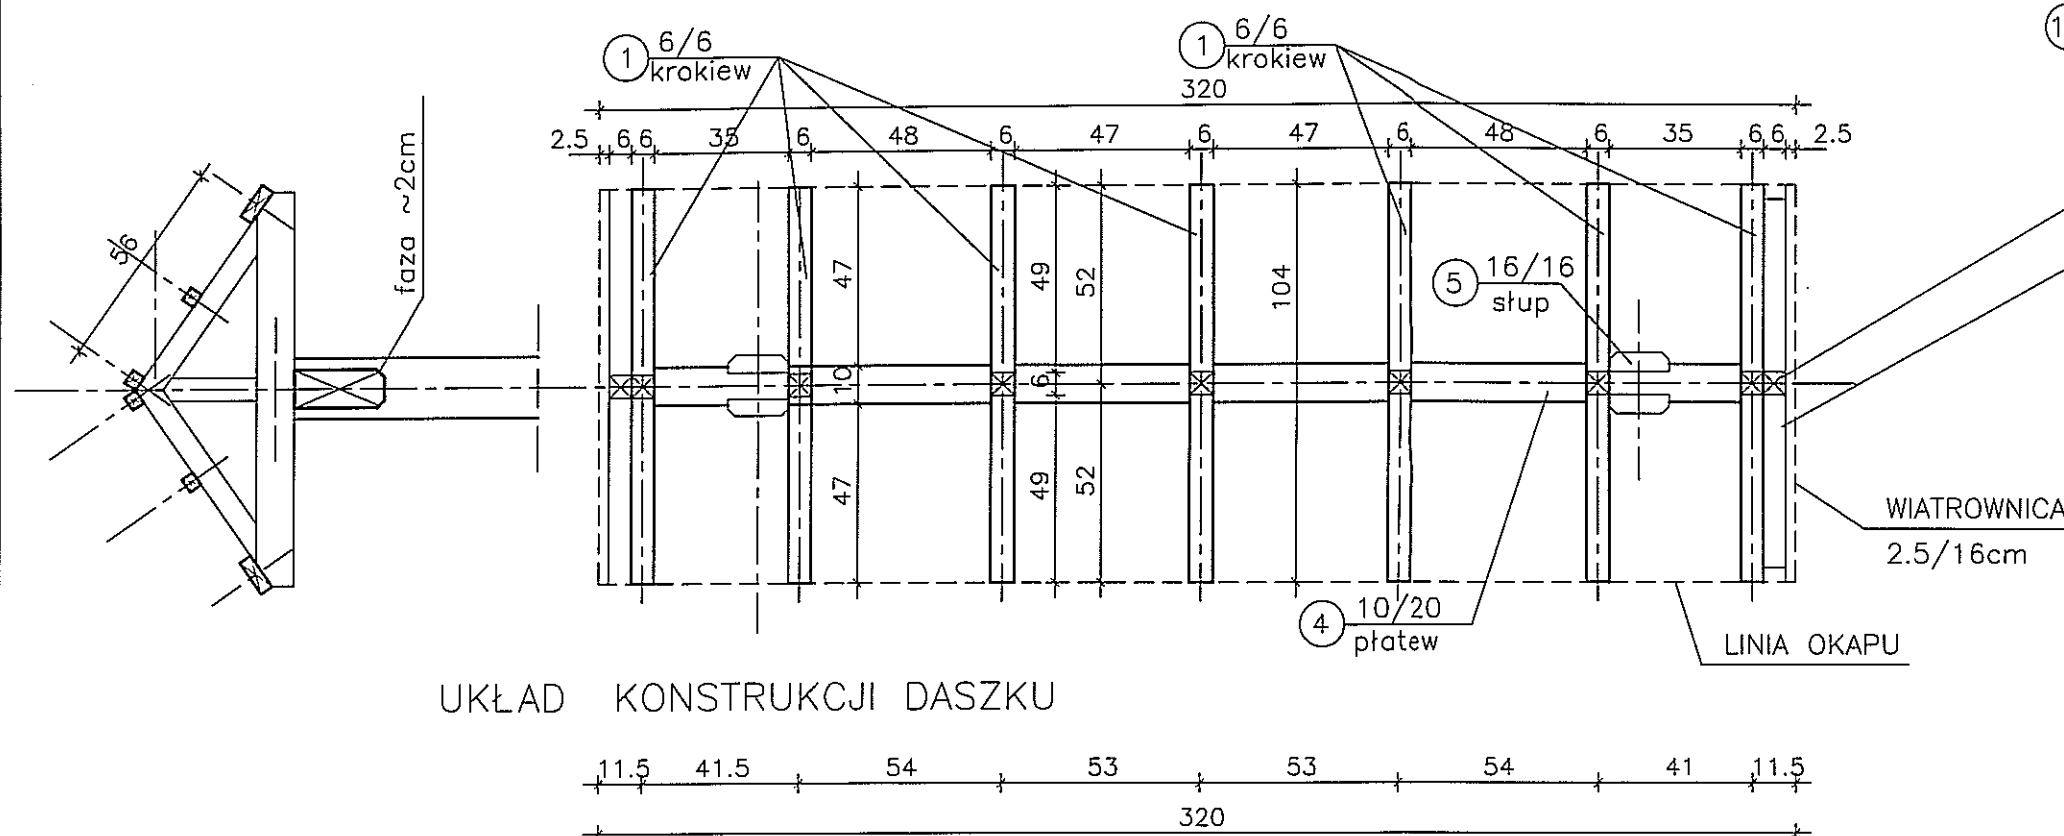

UKŁAD KONSTRUKCJI DASZKU

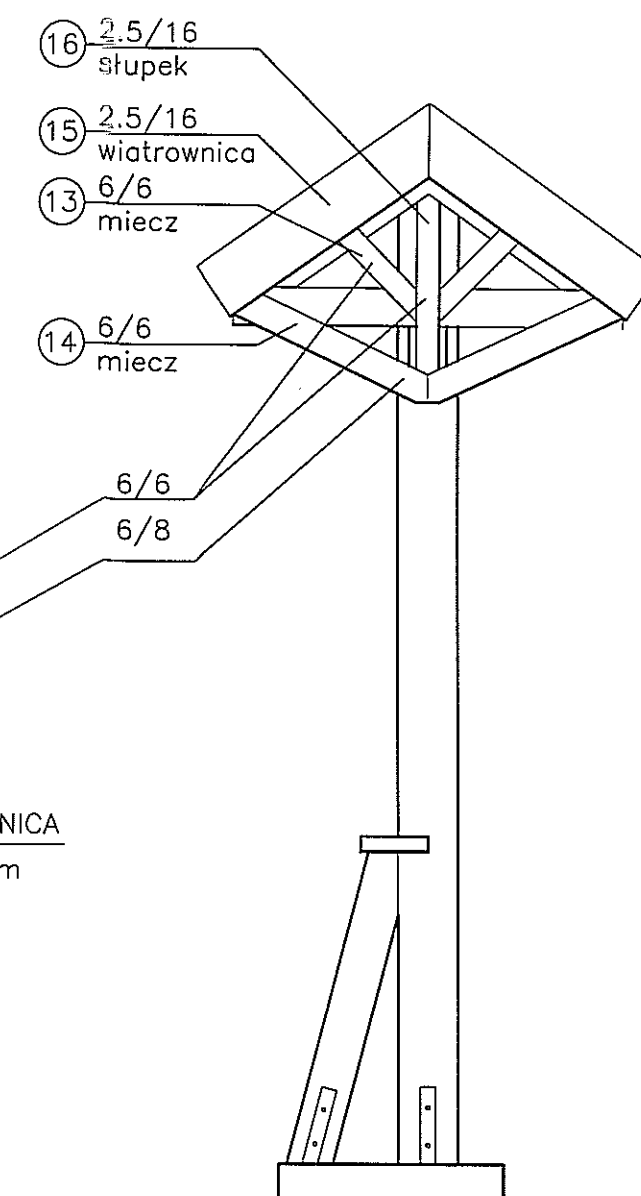



WIDOK BOCZNY

UWAGI:


- ELEMENTY DREWNIANE WIEŻBY DACHOWEJ NALEŻY ZABEZPIECZYĆ ŚRODKAMI OWADO- I GRZYBOBÓJCZYMI (NP. NACYC. PRÓŻN.-CIŚNIENIOWO) ORAZ OGNIOSCHRONNYMI. DO STANU TRUDNOZAPALNOŚCI. (np.OCEAN 411B)
- POŁĄCZENIA ELEMENTÓW DREW. WYKONAĆ JAKO CIESIELSKIE W/G ZASAD SZTUKI BUDOWLANEJ.

KLASA DREWNA C-27

SUWALKI INŻYNIERSTWA BSC tel/fax (087) 5531614 PRACOWNIA PROJEKTOWA PROJEKTOR	TYTUŁ RYSUNKU		RZUT, SCHEMAT ZADASZENIA, WIDOK BOCZNY		SKALA
	NAZWA PRZEDSIĘWZIĘCIA		TABLICA INFORMACYJNA		1:20
	ADRES INWESTYCJI NR GEDEZYJNY		STAŃCZYKI, OBREB MACIEJOWIĘTA, GMINA DUBENINKI DZ. NR GEOD. 106/17		1
	PROJEKT		ARCHITEKTONICZNO BUDOWLANY		A
	PROJEKTANT nr uprawnień	mgr inż.arch.P.P.Kuczyński nr upr.proj.b.o. 61/5/02 POIA nr PD-0127	SPRAWDZ. mgr inż.arch.D.Smiarowski nr upr.proj.b.o. 61/3/02 POIA nr PD-0195	DATA SIERPIEŃ 2015 r.	
	podpis				
	PROJEKT CHRONIONY USTAWĄ O PRAWIE AUTORSKIM				

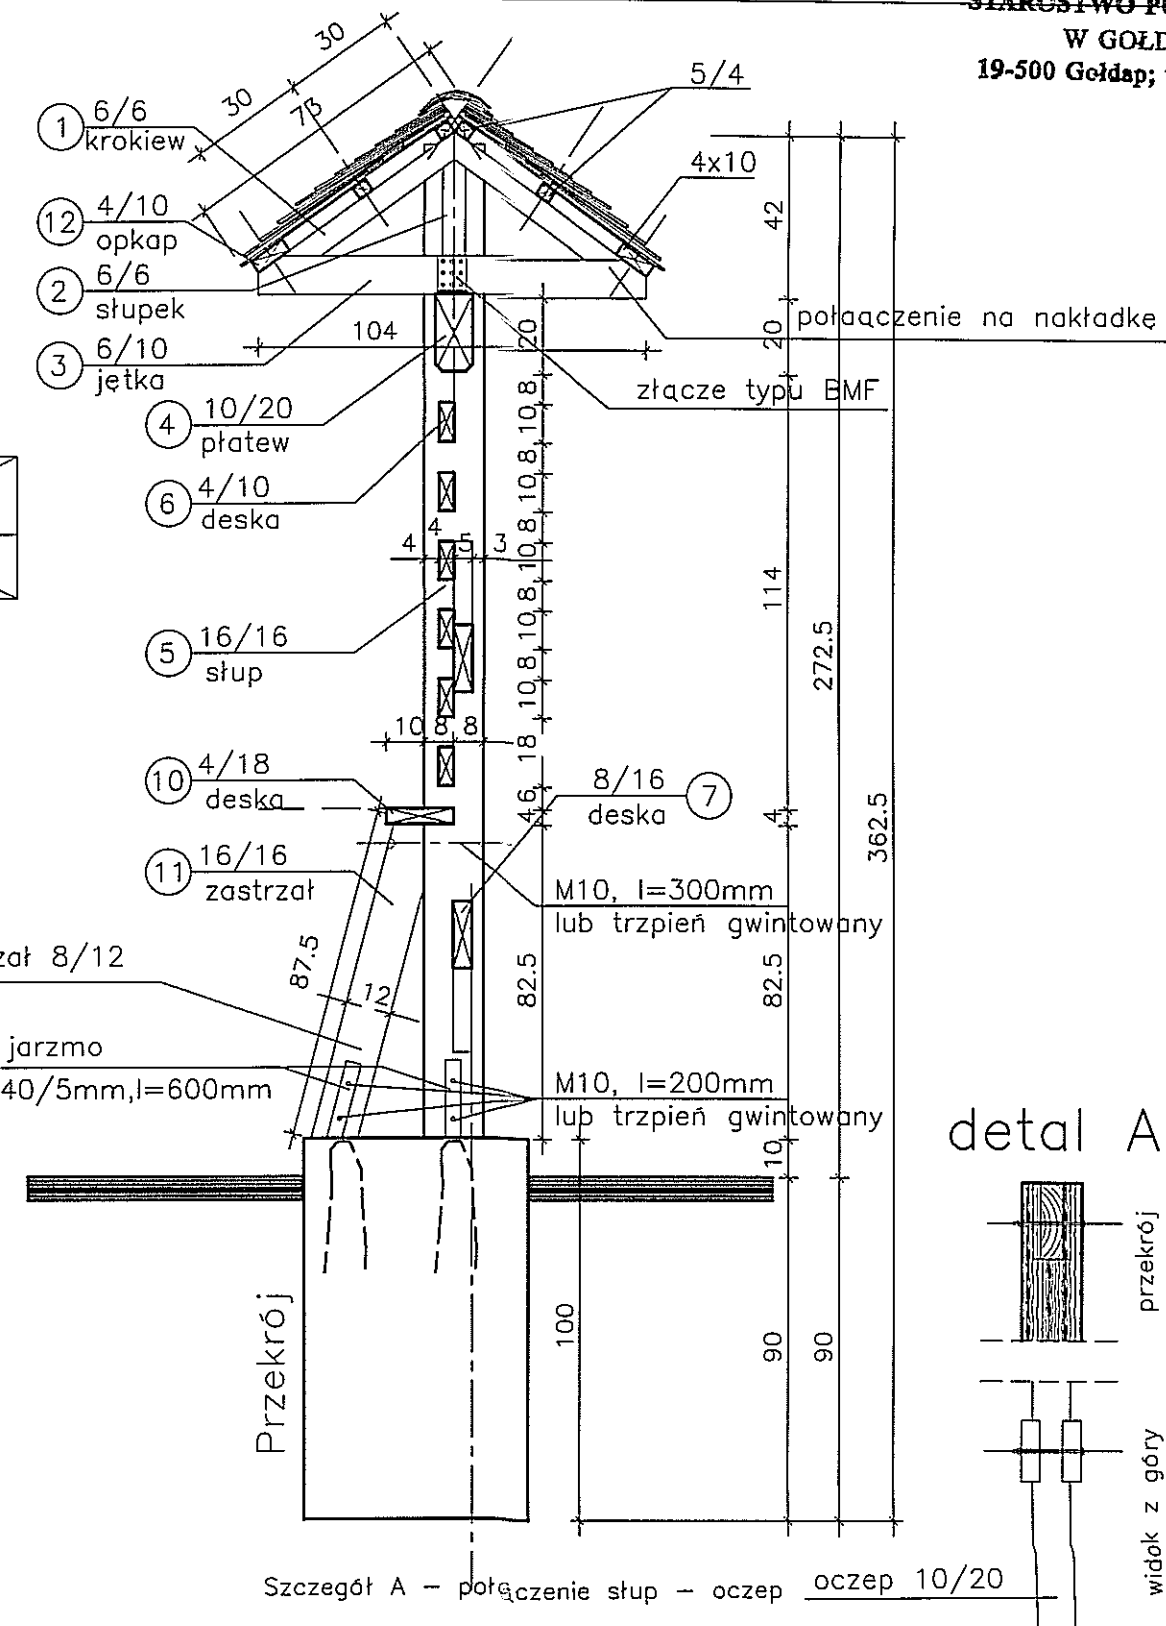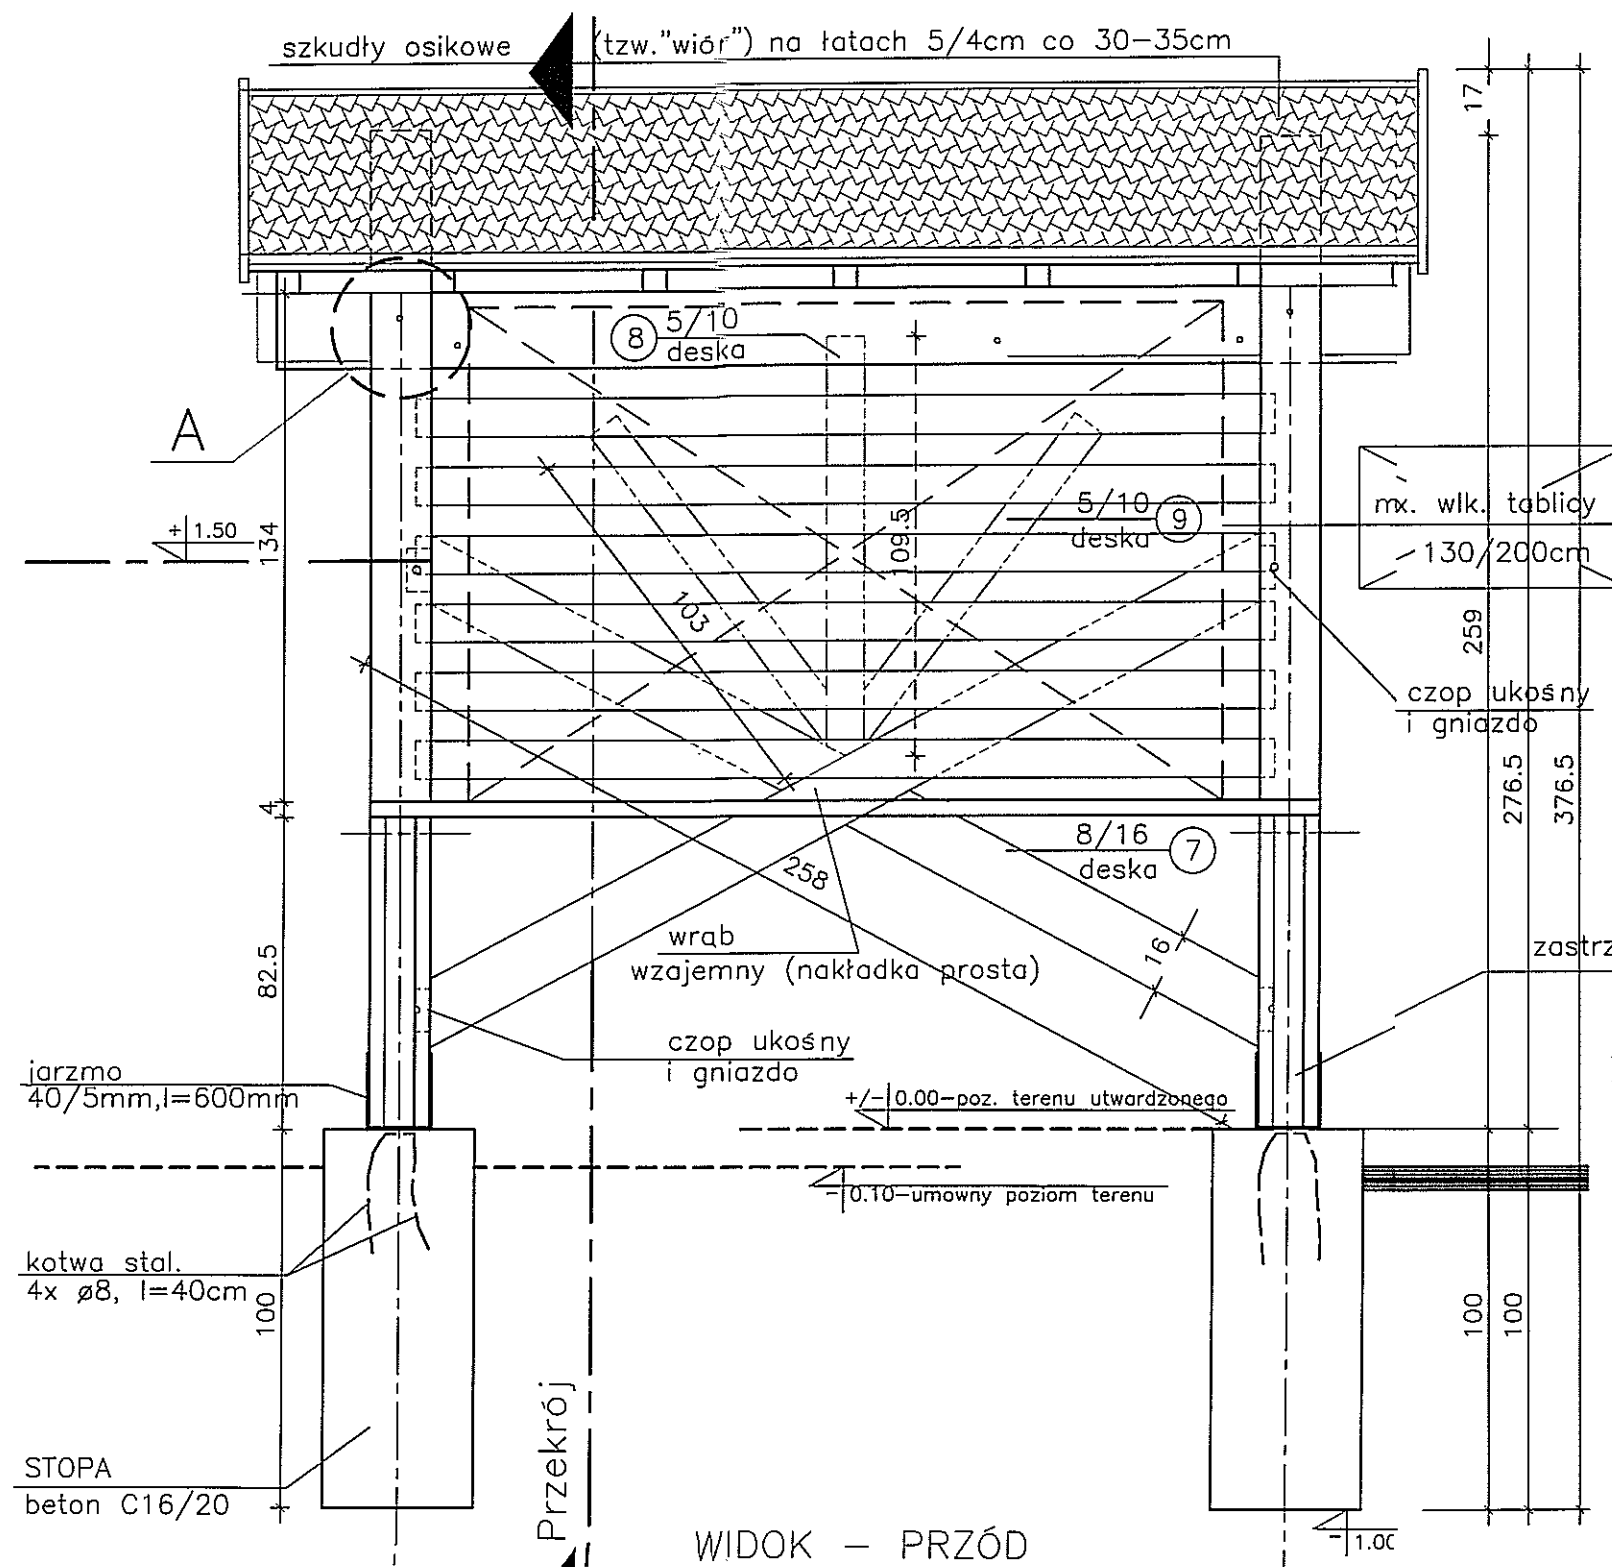

RZUT POSADOWIENIA

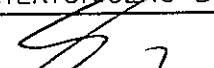SYMAŁKI KONIEWICZA 85C tel./fax 087 3 5631614 PRACOWNIA PROJEKTOWA	TYTUŁ RYSUNKU		RZUT POSADOWIENIA, WIDOK, PRZĘKRÓJ		SKALA	
	NAZWA PRZEDSIĘWZIĘCIA		TABLICA INFORMACYJNA		1:20	
	ADRES INWESTYCJI NR GEDEZYJNY		STAŃCZYKI, OBRĘB MACIEJOWIĘTA, GMINA DUBENINKI DZ. NR GEOD. 106/17		NR RYSUNKU 2 K	
	PROJEKT		ARCHITEKTONICZNO BUDOWLANY			
	PROJEKTANT nr uprawnień	mgr inż. Sławomir Klimka nr upr.proj.b.o. SUW-23/92 PDI/BO/0631/01		SPRAWDZ. mgr inż. Lucyna Juryn nr upr.proj.b.o. SUW-106/87 PDI/BO/0473/01	DATA SIERPIEŃ 2015 r.	
	podpis					
PROJEKT CHRONIONY USTAWĄ O PRAWIE AUTORSKIM						

ZESTAWIENIE ELEMENTÓW DREWNIANYCH TABLICY INFORMACYJNEJ

L.p	OZNACZENIE ELEMENTU NA RYSUNKU	NAZWA ELEMENTU	RODZAJ MATERJAŁU ASORTYMENT I KLASA JAKOŚCI	PRZEKRÓJ [mm]	DŁUGOŚĆ [mm]	IŁOŚĆ [szt]	OBIĘTOŚĆ [m ³]	POWIERZCHNIA [m ²]
1		KROKIEW	klasa odpowiednia do min.K27	60x60	560	14	0,028	
2		SLUP	klasa odpowiednia do min.K27	60x60	250	7	0,006	
3		JETKA	klasa odpowiednia do min.K27	60x100	1040	7	0,044	
4		PLATEW	klasa odpowiednia do min.K27	100x200	3020	1	0,060	
5		SLUP	klasa odpowiednia do min.K27	160x160	2590	2	0,133	
6		DESKA	klasa odpowiednia do min.K27	40x100	2280	6	0,055	
7		DESKA	klasa odpowiednia do min.K27	50x160	2580	2	0,041	
8		DESKA	klasa odpowiednia do min.K27	50x100	1095	1	0,005	
9		DESKA	klasa odpowiednia do min.K27	50x100	1030	2	0,010	
10		DESKA	klasa odpowiednia do min.K27	40x180	2520	1	0,018	
11		DESKA	klasa odpowiednia do min.K27	80x120	875	2	0,017	
12		OKAP	klasa odpowiednia do min.K27	100x40	3200	2	0,026	
13		MIECZ	klasa odpowiednia do min.K27	60x60	570	4	0,008	
14		MIECZ	klasa odpowiednia do min.K27	60x60	300	4	0,004	
15		WIATROWNICA	klasa odpowiednia do min.K27	25x160	760	4	0,012	
16		SLUPEK	klasa odpowiednia do min.K27	60x60	475	2	0,003	
RAZEM DREWNA: ~0,47m ³								

WYKAZ ELEMENTÓW STAŁOWYCH TABLICY INFORMACYJNEJ

	Liczba	Przedmiot	Długość [mm]	Ciezar Jednostkowy	Ciezar 1 szt.	Ciezar całkowity [kg]	Materiał	Uwagi
1	4	bl. 40x5	600	1,57	0,942	3,77	St05	
RAZEM:						3,77		

UWAGA:

nie uwzględniono łat dachowych
nie uwzględniono długości zamków

SUWALKI KONIEWICZA 85C 12/12a(087) 5631614 PRACOWNIA PROJEKTOWA	TYTUŁ RYSUNKU	ZESTAWIENIE MATERIAŁU		SKALA	1:50
	NAZWA PRZEDSIĘWZIĘCIA	TABLICA INFORMACYJNA		NR RYSUNKU 3 K	
	ADRES INWESTYCJI NR GEDEZYJNY	STANCYKI, OBREB MACIEJOWIĘTA, GMINA DUBENINKI DZ. NR GEOD. 106/17			
	PROJEKT	ARCHITEKTONICZNO BUDOWLANY			
	PROJEKTANT nr uprawnień	mgr inż. Sławomir Klimko nr upr.proj.b.o. SUW-23/92 PDL/80/0631/01	mgr inż. Lucyna Huryn nr upr.proj.b.o. SUW-106/87 PDL/80/0473/01	DATA	SIERPIEŃ 2015 r.
podpis	PROJEKT CHRONIONY USTAWĄ O PRAWIE AUTORSKIM				

PRZYKŁADOWY BETONOWY KOSZ NA ŚMIECI

